



## Report device e accesso

BTS (id 8469) di: Santa Lucia del Mela

Posizione Lat: 38.14972 - Long: 15.25802 a 269 m.s.l.m.

| Nome          | IP           | Quota | Elevazione | Azimuth | Polarizzazione | N. ODU | Freq. ODU |
|---------------|--------------|-------|------------|---------|----------------|--------|-----------|
| bretella_temp | 10.199.74.6  |       |            |         |                |        |           |
| emesantab1    | 10.221.4.126 |       |            |         |                | 1      |           |

Porte assegnate su emesantab1:

| Porta  | Nome                                   | MAC          | Sfp        |
|--------|--|--------------|------------|
| ETH 2  | MGMT SantaLuciaDelMela->GioiosaGuardia | 000000000000 | SFP 1Gb RJ |
| ETH 3  | MGMT SantaLuciaDelMela->PacedelMela    | 000000000000 | SFP 1Gb RJ |
| ETH 4  | SantaLuciaDelMela PS                   | 000000000000 | SFP 1Gb RJ |
| ETH 5  | SantaLuciaDelMela EWG 1                | 000000000000 | SFP 1Gb LX |
| ETH 6  | SantaLuciaDelMela EWG 2                | 000000000000 | SFP 1Gb LX |
| ETH 7  | SantaLuciaDelMela EWG 3                | 000000000000 | SFP 1Gb LX |
| ETH 10 | SantaLuciaDelMela EWG 4                | 000000000000 | SFP 1Gb LX |
| ETH 17 | bretella_temp                          | 000000000000 | SFP 1Gb LX |
| ETH 24 | SantaLuciaDelMela->SanFilippoDelMela   | 000000000000 | SFP 1Gb LX |
| ETH22  | SantaLuciaDelMela->PacedelMela         | 000000000000 | SFP 1Gb LX |
| ETH23  | SantaLuciaDelMela->PacedelMela         | 000000000000 | SFP 1Gb LX |
| ETH8   | SantaLuciaDelMela->GioiosaGuardia      | 000000000000 | SFP 1Gb LX |
| ETH9   | SantaLuciaDelMela->GioiosaGuardia      | 000000000000 | SFP 1Gb LX |

V.



## Report device e accesso

| MGMT   |                          |       |            |         |                |        |              |
|--|--------------------------|-------|------------|---------|----------------|--------|--------------|
| SantaLuciaDelMela->GioiosaGuardia                | 10.199.74.9              |       |            |         |                | 1      |              |
| Nome   | IP                       | Quota | Elevazione | Azimuth | Polarizzazione | N. ODU | Freq. ODU    |
| SantaLuciaDelMela->PacedelMela                   | 10.199.74.15             | 13    | -1.6       | 48      |                | 1      | DOPPIA FIBRA |
| Antenna 1: Parabola 18GHz D90cm V+H-RFS-SCX3-190 | <b>PARABOLA MANCANTE</b> |       |            |         |                |        |              |
| SantaLuciaDelMela->SanFilippoDelMela             | 10.199.74.7              | 14    | -3.1       | 45.8    |                | 1      |              |
| Antenna 1: Parabola 25GHz D60cm V+H-RFS-SCX2-250 |                          |       |            |         |                |        |              |



## Report device e accesso

| Nome   | IP           | Quota | Elevazione | Azimuth | Polarizzazione | N. ODU       | Freq. ODU | V |
|--|--------------|-------|------------|---------|----------------|--------------|-----------|---|
| MGMT<br>SantaLuciaDelMela->PacedelMela           | 10.199.74.10 |       |            |         | 1              |              |           |   |
| SantaLuciaDelMela EWG 1                          | 10.199.77.7  | 22.5  | -6         | 20      | 1              |              |           |   |
| Antenna 1: Sett. 90 Wibas 28GHz SG V             |              |       |            |         |                |              |           |   |
| SantaLuciaDelMela EWG 2                          | 10.199.78.6  | 22.5  | -2         | 110     | 1              |              |           |   |
| Antenna 1: Sett. 90 Wibas 28GHz SG H             |              |       |            |         |                |              |           |   |
| SantaLuciaDelMela EWG 3                          | 10.199.78.7  | 22.5  | -5         | 200     | 1              |              |           |   |
| Antenna 1: Sett. 90 Wibas 28GHz SG H             |              |       |            |         |                |              |           |   |
| SantaLuciaDelMela EWG 4                          | 10.199.79.6  | 20.5  | -5         | 290     | 1              |              |           |   |
| Antenna 1: Sett. 90 Wibas 28GHz SG V             |              |       |            |         |                |              |           |   |
| SantaLuciaDelMela PS                             | 10.199.74.11 |       |            |         | 1              |              |           |   |
| SantaLuciaDelMela->GioiosaGuardia                | 10.199.74.12 | 7.5   | 0.9        | 271.6   | 1              | DOPPIA FIBRA | -36       |   |
| Antenna 1: Parabola 6GHz D120cm V+H-RFS-SBX4-W60 |              |       |            |         |                |              |           |   |

Sull' infrastruttura sono presenti antenne e parabole di diversi gestori non oggetto del presente progetto.

L'intervento di progetto del gestore EOLO S.p.A. prevede l'installazione di antenne e parabole sull'infrastruttura esistente per garantire copertura radioelettrica a banda ultra-larga nel territorio comunale di Barcellona Pozzo di Gotto (ME).

In particolare, sul traliccio porta antenne saranno installate n.4 antenne e n.3 parabole.

La configurazione tecnica delle parabole/antenne radianti EOLO è esplicitata nella scheda tecnica allegata alla presente richiesta.

L'apparecchiatura di trasmissione e di supporto alla Stazione Radio Base sarà alloggiata alla base del traliccio metallico.



Le strutture porta antenne e tutti gli impianti saranno eseguiti a regola d'arte e nel rispetto delle leggi vigenti, con particolare attenzione alle normative in materia di prevenzione infortuni, sicurezza sul lavoro, D.M. N°37 del 22.01.2008 per le opere impiantistiche, in particolare per quanto riguarda la protezione dai contatti diretti e indiretti, la protezione dalle scariche atmosferiche e gli impianti di messa a terra.

Le parabole e le antenne di progetto rispetteranno i seguenti posizionamenti e orientamenti, suscettibili di modeste variazioni altimetriche che potrebbero subire in corso d'opera:

| ANTENNE   |              |            |                    |
|-----------|--------------|------------|--------------------|
| Tipo      | Orientamento | Quota C.E. | Dimensione antenna |
| SETTORE 1 | 20° N        | 22,50 m    | Diam. 24cm         |
| SETTORE 2 | 110° N       | 22,50 m    | Diam. 24cm         |
| SETTORE 3 | 200° N       | 22,50 m    | Diam. 24cm         |
| SETTORE 4 | 290° N       | 20,50 m    | Diam. 24cm         |

| PARABOLE   |              |            |                     |
|------------|--------------|------------|---------------------|
| Tipo       | Orientamento | Quota C.E. | Dimensione parabola |
| PARABOLA 1 | 48° N        | 13,00 m    | Diam. 90cm          |
| PARABOLA 2 | 45,8° N      | 14,00 m    | Diam. 60cm          |
| PARABOLA 3 | 271,6° N     | 7,50 m     | Diam. 120cm         |


pace del mela  
s.filippo del mela  
gioisa guardia

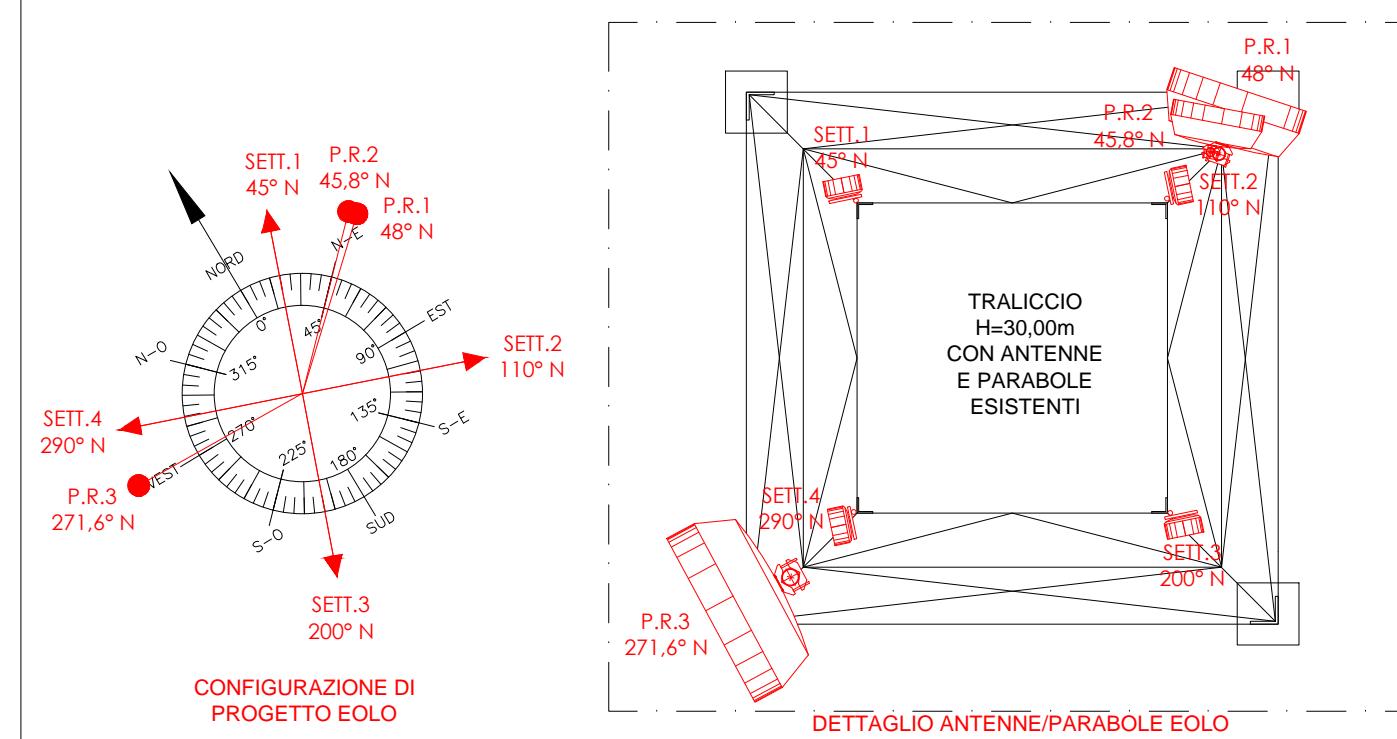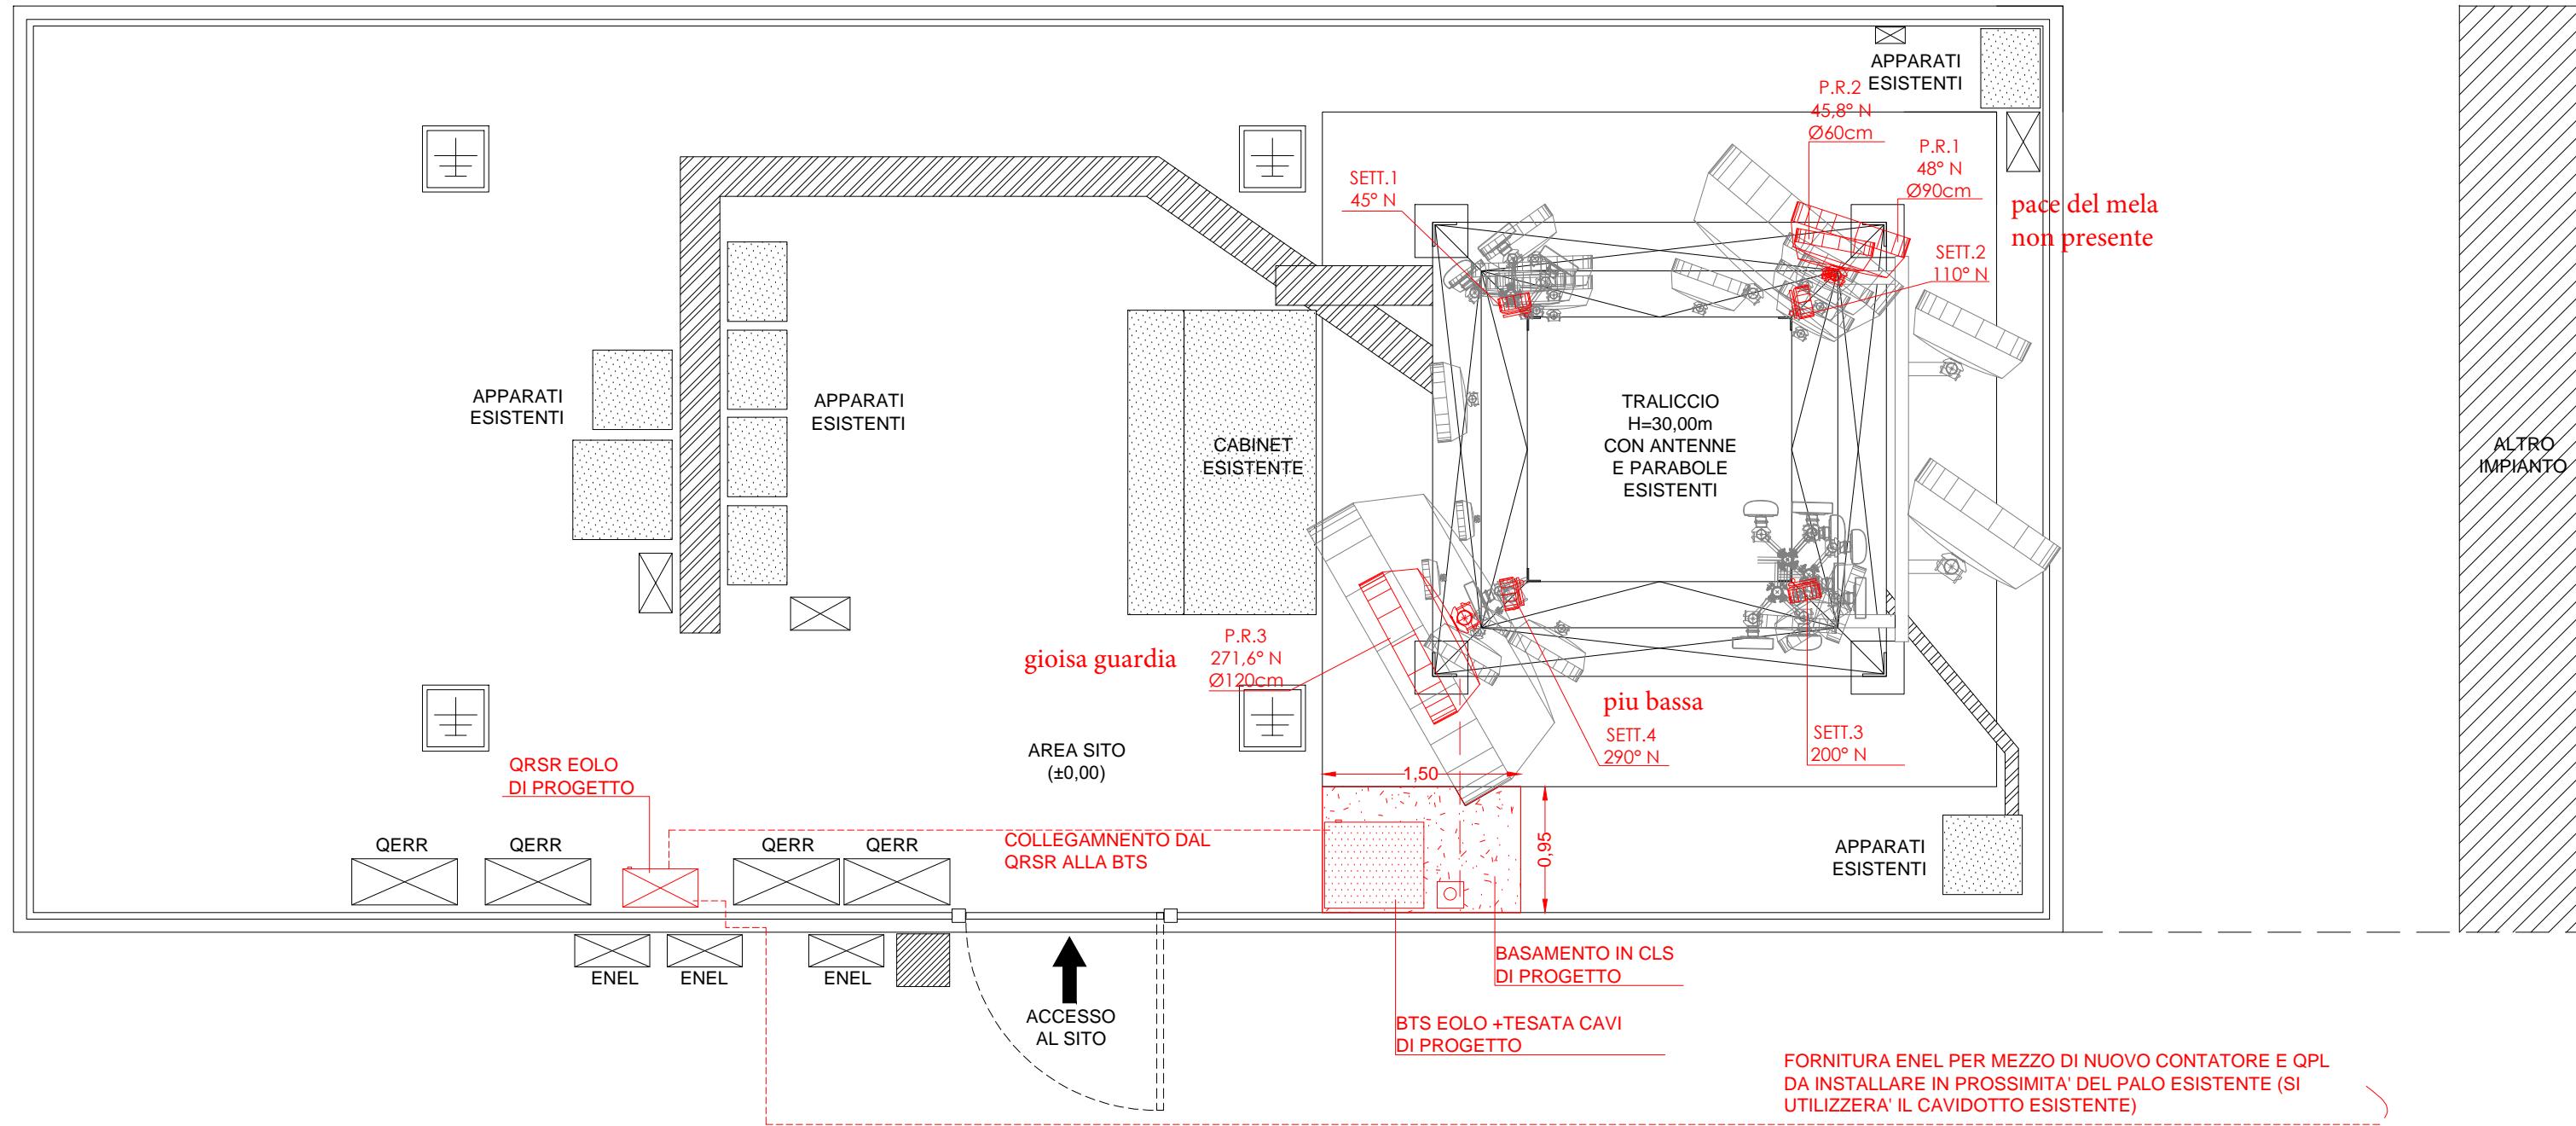


**THEMENOS**  
PROGETTI  
DIRETTORE TECNICO  
Arch.Giuseppe Cometa  
COLLABORATORE:  
Geom. Antonino Taravella  
PROGETTISTA  
Arch. Giuseppe Cometa

INDIRIZZO:  
C.DA MONTE Lanzaria SNC  
COMUNE DI BARCELLONA P.G. (ME)  
CODICE E NOME SITO:  
8469  
SANTA LUCIA DEL MELA  
DATA:  
GENNAIO 2023

PROGETTO ESECUTIVO  
**PLANIMETRIA GENERALE**  
Post Operam  
SCALA: 1:50  
TAVOLA: 07

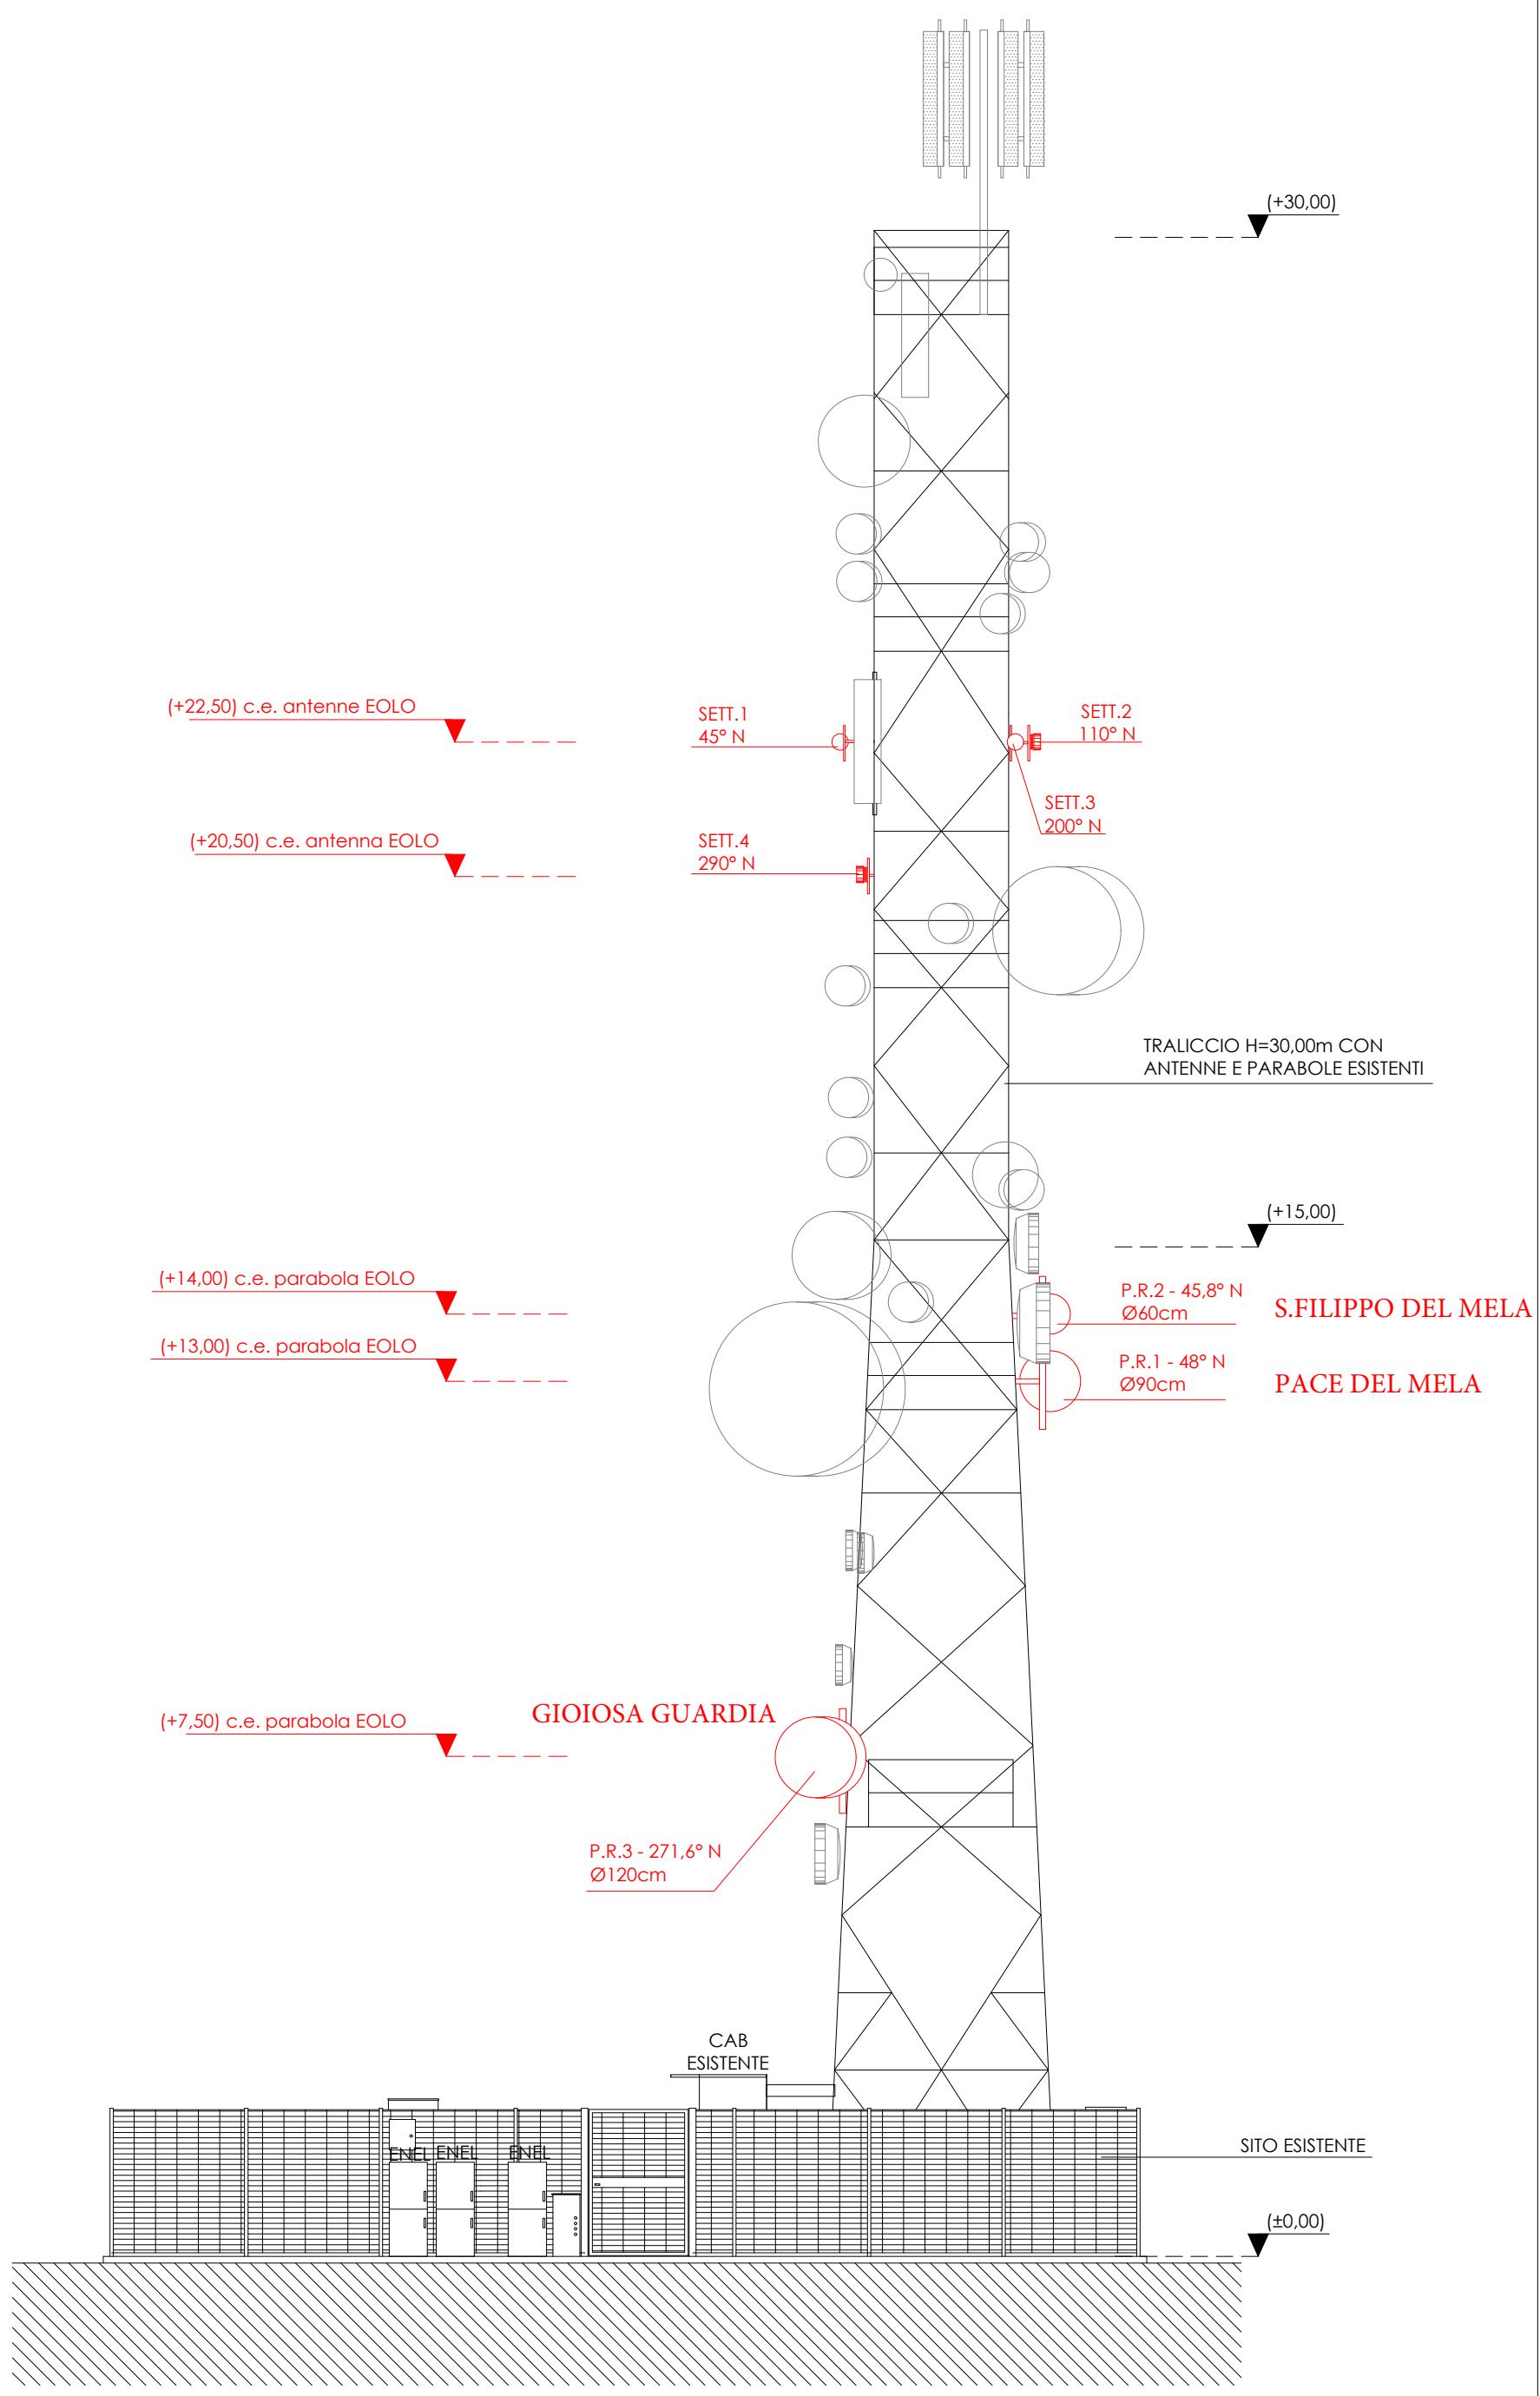

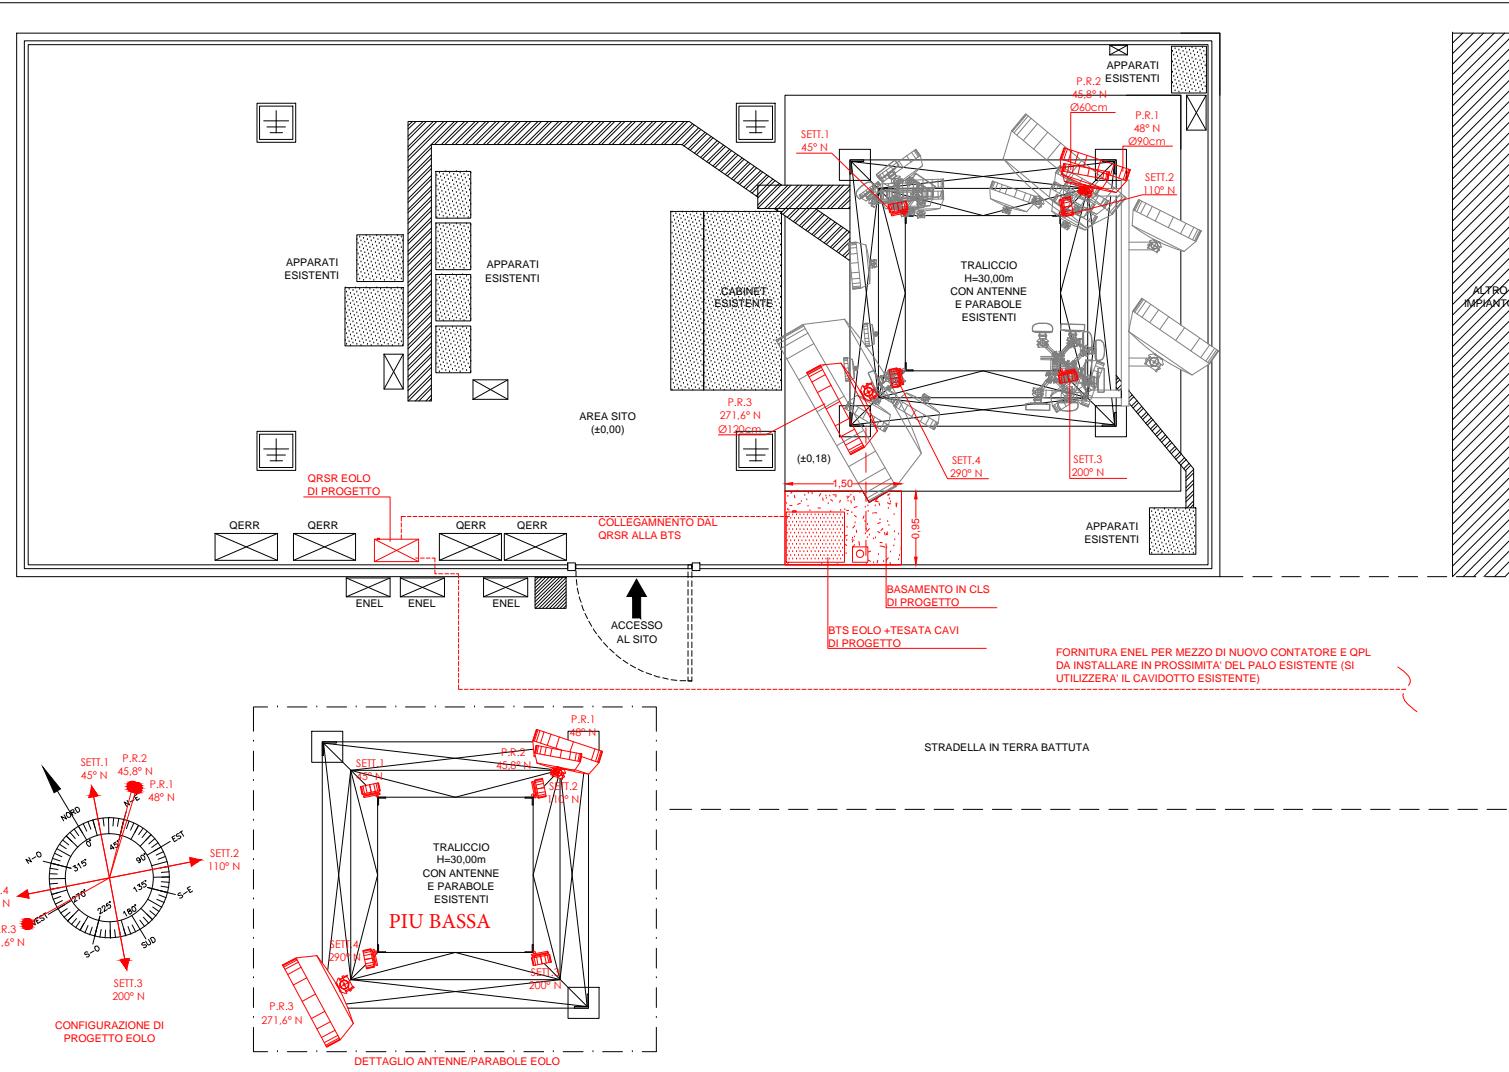

VISTA POSIZIONE  
GRUPPO DI MISURA + QPL  
EOLO



VISTA POSIZIONE  
GRUPPO DI MISURA + QPL  
EOLO



VISTA POSIZIONE "QRSR" EOLO



VISTA POSIZIONE "QRSR" EOLO



VISTA POSIZIONE APPARATO EOLO E  
TESATA CAVI DI PROGETTO



**THEMENOS**  
PROGETTI  
DIRETTORE TECNICO  
Arch.Giuseppe Cometa

COLLABORATORE:  
Geom. Antonino Taravella  
PROGETTISTA  
Arch. Giuseppe Cometa

INDIRIZZO:  
C.DA MONTE Lanzaria SNC  
COMUNE DI BARCELLONA P.G. (ME)

CODICE E NOME SITO:

8469

SANTA LUCIA DEL MELA

DATA:

GENNAIO 2023

PROGETTO ESECUTIVO  
LAYOUT APPARATI

SCALA: 1:100


TAVOLA: 09

PALINA PER FISSAGGIO TESATA CAVI


(Pezzo 6 - tavola successiva)

scala 1:10

**COSTRUIRE COMPLESSIVAMENTE N°1 PEZZO**

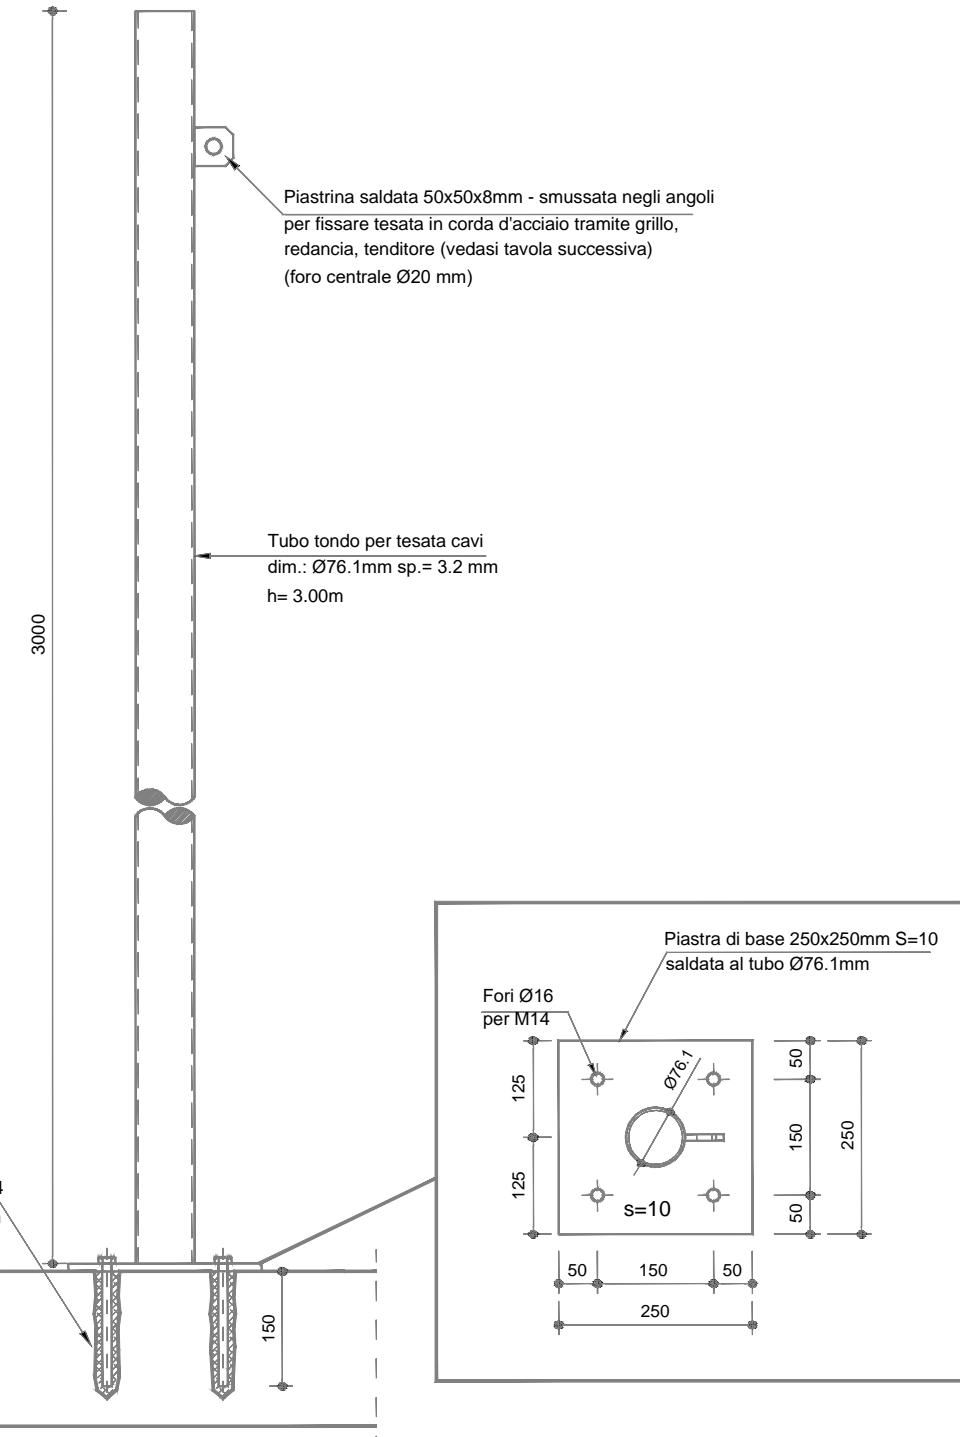

| Materiali               |   |
|-------------------------|---|
| ACCIAIO PER CARPENTERIA | S 235 B UNI EN 10025  |
| BULLONI DADI            | Classe 8.8 UNI 3740 UNI EN 20898  |
| RONDELLE                | Acciaio 50 UNI 7845,5714,5715, 5716 Ø 12  |
| SALDATURE               | TUTTA LA BULLONERIA ZINCATA A CALDO<br>Continua, eseguita in officina con procedimento a filo continuo sotto gas protett.. e con procedimento manuale ad arco con elettrodi basici rivestiti tipo E52, classe 4B UNI 5132 |
| ZINCATURA               | a caldo per immersione a caldo per immersione Norme CEI 7/6 7°ed., UNI 5744 (spes. di ricoprimento >80 micron)  |
| ELEMENTI ACCESSORI      | Perni e viti di regolazione in acciaio INOX AISI 304  |

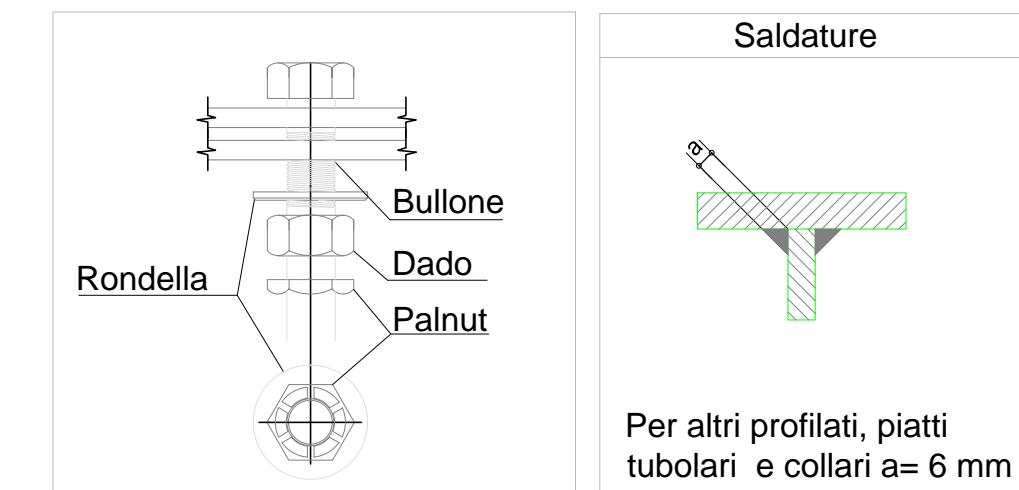

**THEMENOS**  
PROGETTI  
DIRETTORE TECNICO  
Arch.Giuseppe Cometa

COLLABORATORE:  
Geom. Antonino Taravella  
PROGETTISTA  
Arch. Giuseppe Cometa



INDIRIZZO:  
C.DA MONTE LANZARIA SNC  
COMUNE DI BARCELLONA P.G. (ME)  
CODICE E NOME SITO:  
8469  
SANTA LUCIA DEL MELA  
DATA:  
GENNAIO 2023

PROGETTO ESECUTIVO  
PALINA TESATA CAVI  
SCALA: 1:10  
TAVOLA: 11




N.B.:  
PER IL PASSAGGIO CAVI DALLA TESATA ORIZZONTALE AL TRALICCIO UTILIZZARE  
**PIOLI TIPO MBM FIMO + PIOLO** FINO AL RANGIUNGIMENTO DELLA RASTRELLIERA  
VERTICALE DEL TRALICCIO DA CONCORDARE IN CANTIERE IL MIGLIOR PERCORSO

## TESATA ORIZZONTALE L=7,00m

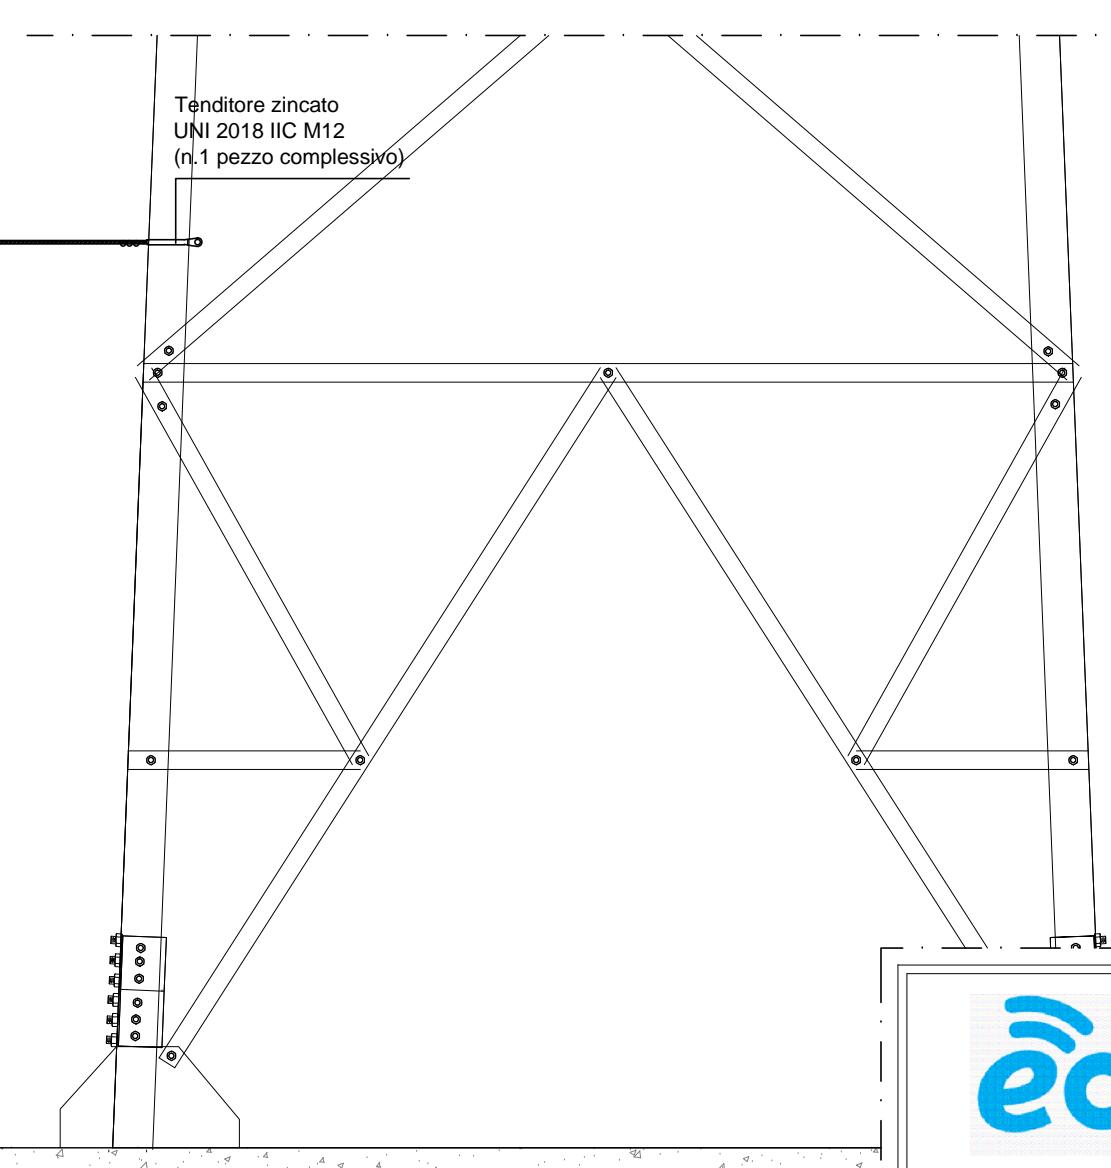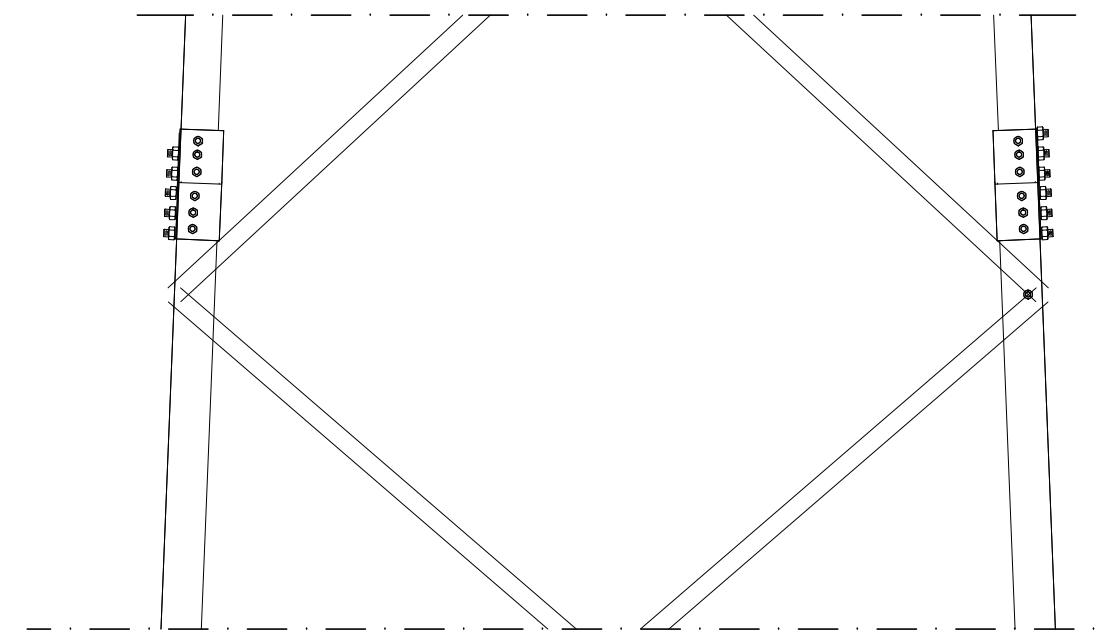

### PRODUCT DATA SHEET

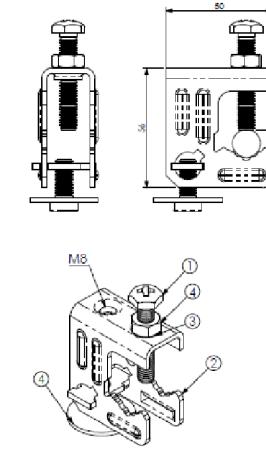


A) SPECIFICATIONS  
1 Stainless steel VCI 8x45 screw  
2 Stainless steel bow M8/M8  
3 Stainless steel internal washer RE 8  
4 Stainless steel captive nut DAI 8  
5 Stainless steel washer RPI 8/32

B) RESISTANCE TESTS  
UV Test BS-EN 105-806  
Vibration test conforming to UNI 60068-2-6

C) PACKAGING INFORMATION  
Packing in boxes.  
Label indicating:  
product code/article, quantity,  
production batch,  
FIMO logo and figure,  
(Customer code on request).

D) MOUNTING INSTRUCTIONS  
On request

code 6115230125  
article MBM/8

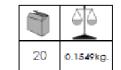

### PRODUCT DATA SHEET



A) SPECIFICATIONS  
stainless steel

B) PACKAGING INFORMATION  
packing in boxes.  
Label indicating:  
product code/article, quantity,  
production batch,  
FIMO logo and figure.  
(Customized label on request).

C) MOUNTING INSTRUCTIONS  
On request

| CODE         | ARTICLE    | DESCRIPTION          | MEASURES | BOY | WEIGHT |
|--------------|------------|----------------------|----------|-----|--------|
| 61 1800 1015 | MEF 16/150 | Brackets with M8 pin | ø 16x150 | 20  | 102    |
| 61 1800 1420 | MEF 16/200 |                      | ø 16x200 | 20  | 139    |
| 61 1809 1930 | MEF 16/300 |                      | ø 16x300 | 20  | 179    |
| 61 1809 1940 | MEF 16/400 |                      | ø 16x400 | 20  | 239    |



THEMENOS  
PROGETTI

DIRETTORE TECNICO

Arch.Giuseppe Cometa

COLLABORATORE:

Geom. Antonino Taravella

PROGETTISTA

Arch. Giuseppe Cometa

INDIRIZZO:  
C.DA MONTE Lanzaria SNC  
COMUNE DI BARCELLONA P.G. (ME)

CODICE E NOME SITO:

8469  
SANTA LUCIA DEL MELA

DATA:

JANUARY 2023

PROGETTO ESECUTIVO

DETALLO  
PALINA TESATA CAVI

SCALA: 1:25

TAVOLA: 12





ESEMPIO PER ALLOGGIO CONTATORE ENEL + QPL  
(PREVEDERE KIT CASSETTA + PALINA)

STAMPATI IN SMC (VETRORESINA) - COLORE GRIGIO RAL 7040. CERNIERE INTERNE IN RESINA TERMOPLASTICA A BASE POLIARILLAMIDICA RINFORZATA CON FIBRA DI VETRO (IXEF). PARTI METALLICHE ESTERNE IN ACCIAIO INOX O IN ACCIAIO TROPICALIZZATO E VERNICIATO GRIGIO, ELETTRICAMENTE ISOLATE CON L'INTERNO. CORPO SERRATURA IN VETRORESINA E INTEGRATO NELLO SPORTELLO. MANIGLIA IN RESINA POLIAMMIDICA. PERNO DI MANOVRA SERRATURA IN LEGA DI ALLUMINIO; ASTE E PALETTI INTERNI IN ACCIAIO CON TRATTAMENTO GEOMET 321. CARATTERISTICHE: ARMADIO CONFORME A NORMA CEI EN 62208. TENSIONE NOMINALE DI ISOLAMENTO UI 690V. PORTA INCERNIERATA COMPLETA DI CHIUSURA TIPO CREMONESE AZIONABILE CON MANIGLIA A SCOMPARRSA E CON CHIUSURA IN TRE PUNTI PER GARANTIRE UNA PERFETTA ADERENZA DELLO SPORTELLO. MANIGLIA PREDISPOSTA PER CILINDRO A PROFILATO DIN 18252 CON CHIAVE DI SICUREZZA A CIFRATURA UNICA Y21. PRESE D'ARIA INFERIORI E SOTTOTETTO PER VENTILAZIONE NATURALE INTERNA. PARETE DI FONDO DOTATA DI INSERTI ANNEGATI DI STAMPAGGIO IN OTTONE PER APPLICAZIONE APPARECCHIATURE DIRETTAMENTE O ATTRAVERSO PIASTRA DI FONDO. GRADO DI PROTEZIONE: IP 44 SECONDO CEI EN 60529, IK 10 SECONDO CEI EN 50102. ESECUZIONI STANDARD COMPLETE DI SERRATURA CON LEVA A SCOMPARRSA. ESECUZIONI WL - SENZA SERRATURA E PREDISPOSTE ESCLUSIVAMENTE PER UTILIZZO DI S E R R A T U R E S E R I E S C S - S C M

### DADO DI FONDAMENTA A SUPPORTO DELLA PALINA

CALCESTRUZZO C20/25  
ACCIAIO PER ARMATURE B450C  
COPRIFERRO MINIMO 5 cm

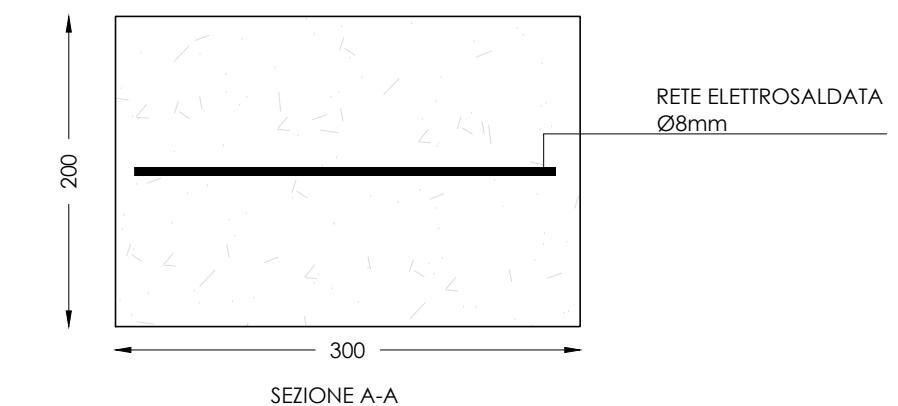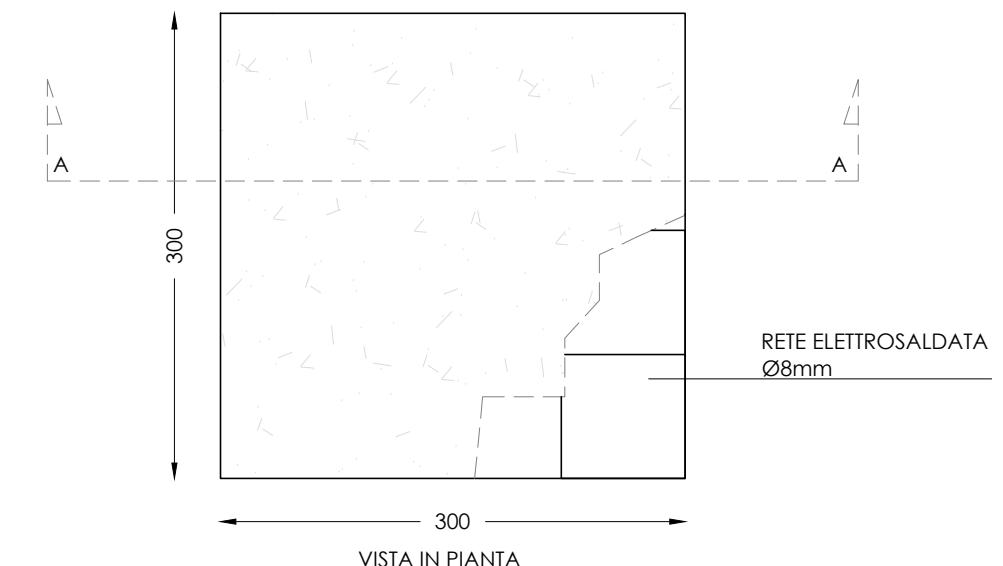

**THEMENOS**  
PROGETTI  
DIRETTORE TECNICO  
Arch.Giuseppe Cometa


COLLABORATORE:  
Geom. Antonino Taravella  
PROGETTISTA  
Arch. Giuseppe Cometa

INDIRIZZO:  
C.DA MONTE LANZARIA SNC  
COMUNE DI BARCELLONA P.G. (ME)  
CODICE E NOME SITO:  
8469  
SANTA LUCIA DEL MELA  
DATA:  
GENNAIO 2023


PROGETTO ESECUTIVO  
NICCHIA ENEL

SCALA: 1:5



TAVOLA: 13

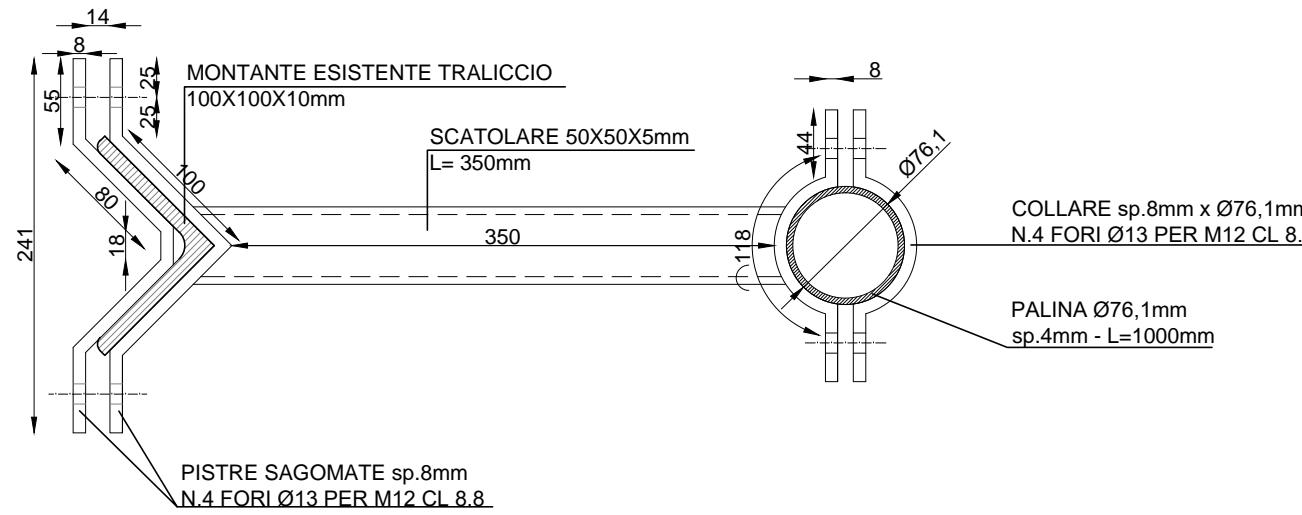

VISTA IN PIANA  
SCALA 1:5

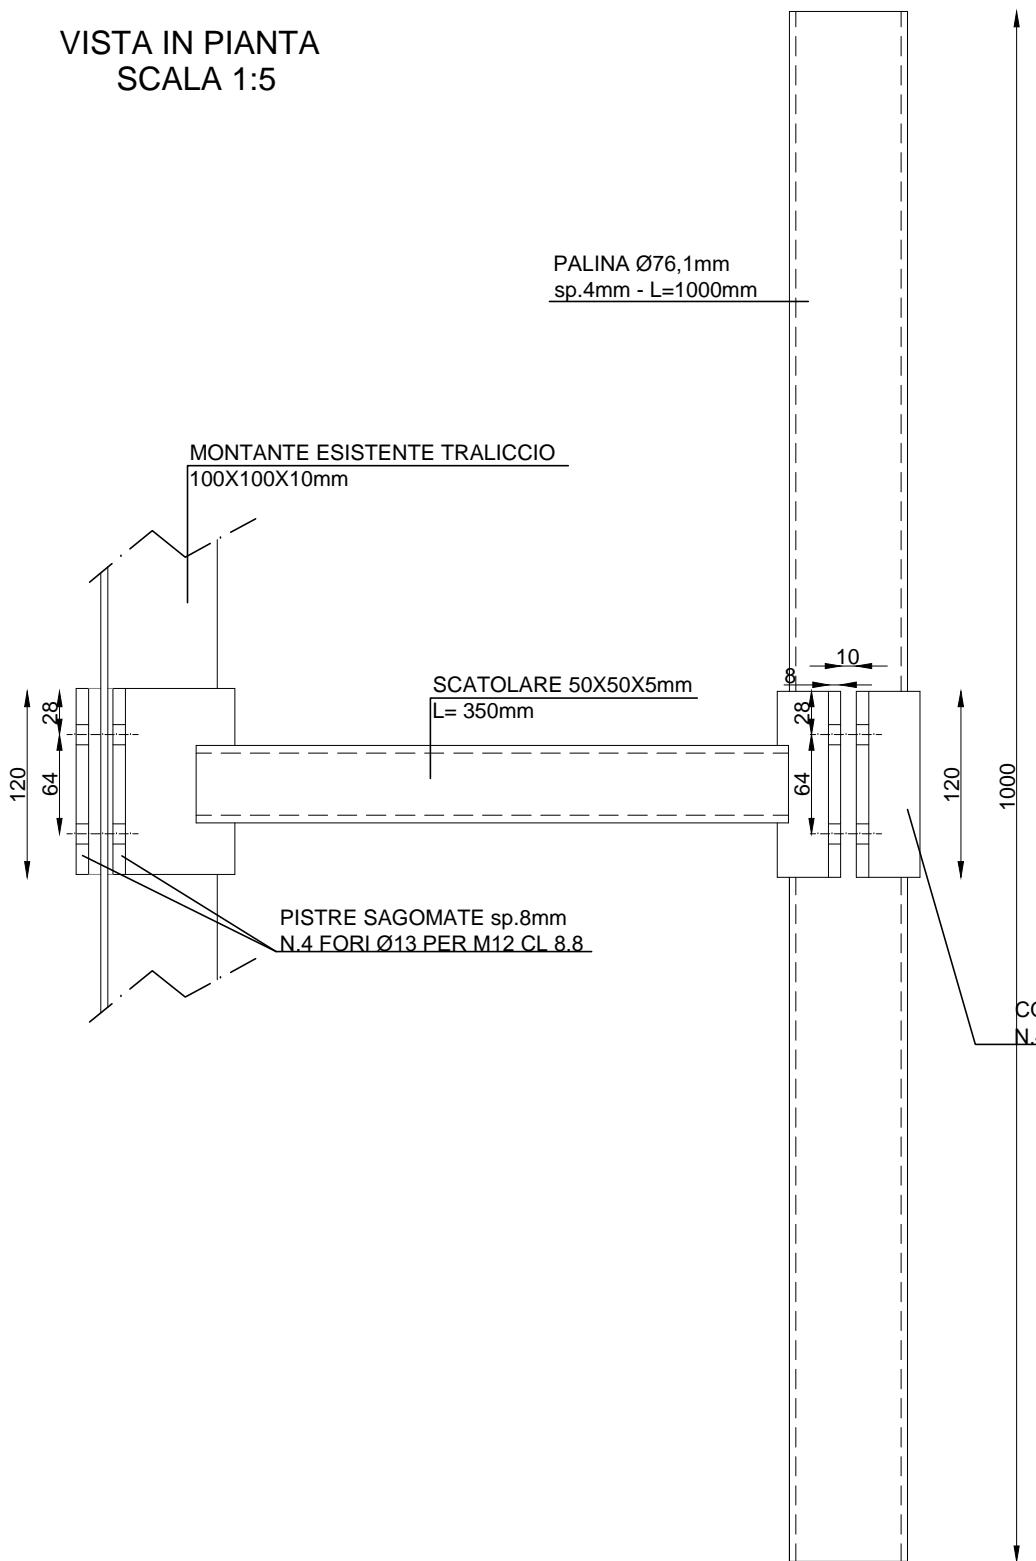

| Materiali               |   |
|-------------------------|---|
| ACCIAIO PER CARPENTERIA | S 235 B UNI EN 10025  |
| BULLONI DADI            | Classe 8.8 UNI 3740 UNI EN 20898  |
| RONDELLE                | Acciaio 50 UNI 7845,5714,5715, 5716 Ø 12  |
| SALDATURE               | TUTTA LA BULLONERIA ZINCATA A CALDO<br>Continua, eseguita in officina con procedimento a filo continuo sotto gas protett.. e con procedimento manuale ad arco con elettrodi basici rivestiti tipo E52, classe 4B UNI 5132 |
| ZINCATURA               | a caldo per immersione a caldo per immersione Norme CEI 7/6 7°ed., UNI 5744 (spes. di ricoprimento >80 micron)  |
| ELEMENTI ACCESSORI      | Perni e viti di regolazione in acciaio INOX AISI 304  |

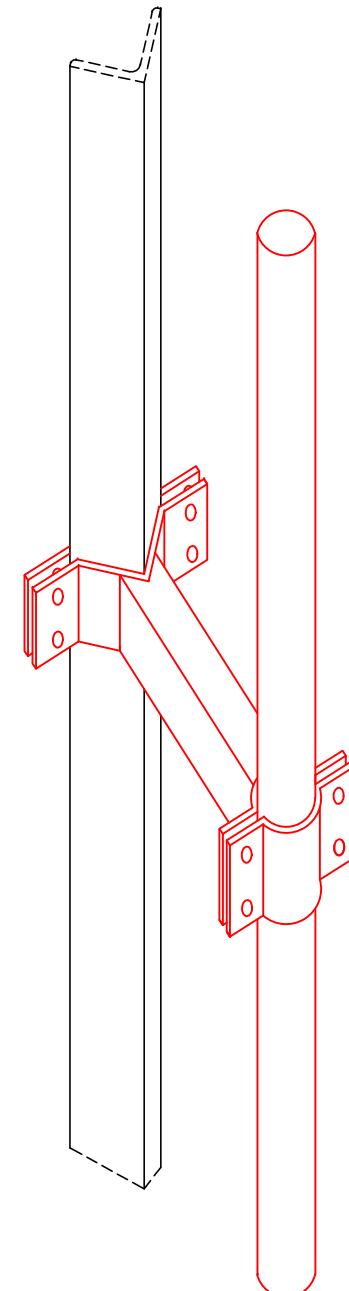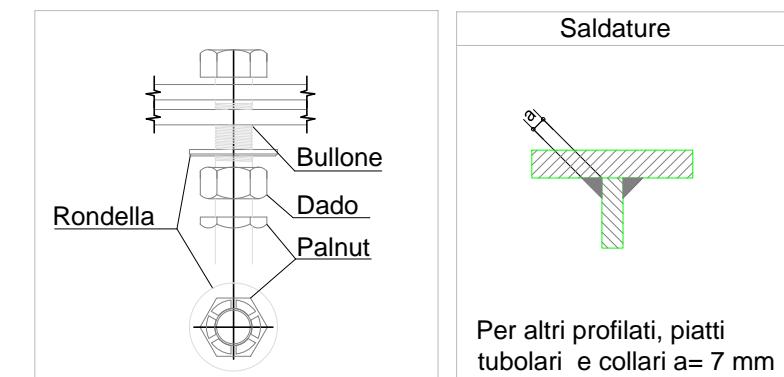

CARPENTERIA SUPPORTO ANTENNE  
COSTRUIRE N.4 PEZZI COMPLETI



THEMENOS  
PROGETTI

DIRETTORE TECNICO

Arch.Giuseppe Cometa

COLLABORATORE:

Geom. Antonino Taravella

PROGETTISTA

Arch. Giuseppe Cometa

INDIRIZZO:  
C.DA MONTE Lanzaria SNC  
COMUNE DI BARCELLONA P.G. (ME)

CODICE E NOME SITO:

8469

SANTA LUCIA DEL MELA

DATA:


JANUARY 2023

PROGETTO ESECUTIVO


CARPENTERIA ANTENNE

SCALA: 1:5

TAVOLA: 14

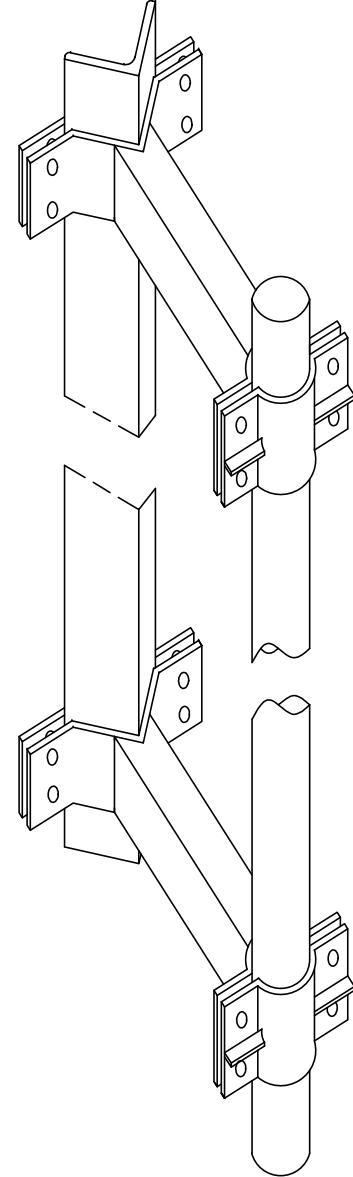

VISTA DI INSIEME  
FUORI SCALA  
COSTRUIRE IN TOTALE  
N.1 PEZZO COMPLETO

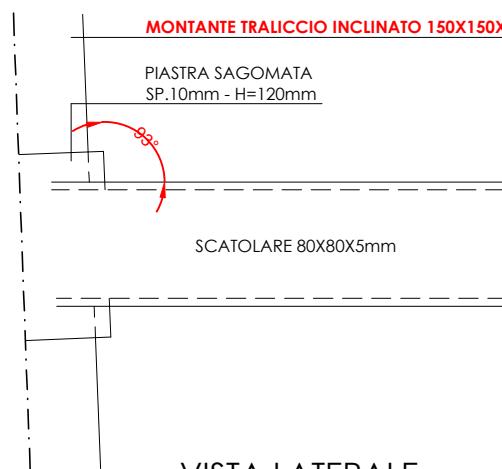

VISTA LATERALE

PIASTRA POSTERIORE  
SP.10mm - H=120mm

ATTACCO SUPERIORE - VISTA IN PIANA  
COSTRUIRE COMPLESSIVAMENTE N. 1 PEZZI

TUBOLARE Ø114,3mm - SP. 3mm  
L=2200mm

FORNIRE COMPLESSIVAMENTE N. 1 PEZZI

PIASTRA SAGOMATA  
SP.10mm - H=120mm

COLLARE PER  
TUBOLARE Ø114,3mm  
SP.8mm - H=120mm

ALETTE DI IRRIGIDIMENTO  
SP. 8mm

SCATOLARE 80X80X5mm

PIASTRA POSTERIORE  
SP.10mm - H=120mm

ATTACCO INFERIORE - VISTA IN PIANA  
COSTRUIRE COMPLESSIVAMENTE N. 1 PEZZI

PIASTRA SAGOMATA  
SP.10mm - H=120mm

COLLARE PER  
TUBOLARE Ø114,3mm  
SP.8mm - H=120mm


ALETTE DI IRRIGIDIMENTO  
SP. 8mm

SCATOLARE 80X80X5mm



SCATOLARE 80X80X5mm  
PARTE SUPERIORE - VISTA IN PIANA  
N. 1 PEZZI

SCATOLARE 80X80X5mm  
PARTE INFERIORE - VISTA IN PIANA  
N. 1 PEZZI



PIASTRA ANTERIORE  
SP.10mm - H=120mm - FORI Ø13 - M12 - CL.8.8  
N. 2 PEZZI

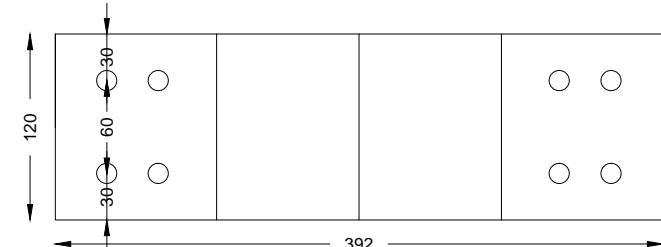

PIASTRA POSTERIORE  
SP.10mm - H=120mm - FORI Ø13 - M12 - CL.8.8  
N. 2 PEZZI

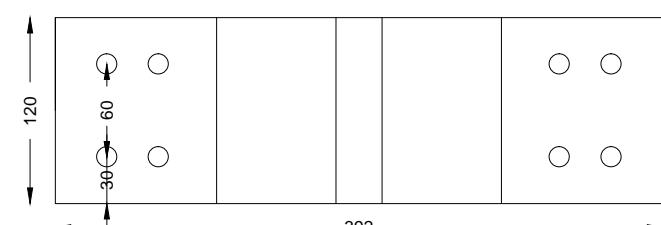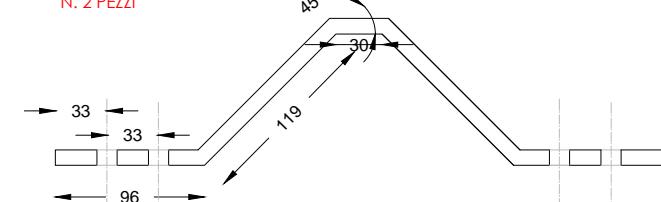

COLLARE PER  
TUBOLARE Ø114,3mm  
SP.8mm - H=120mm - FORI Ø13 - M12 - CL.8.8  
N. 2 COMPLETI (N. 4 SEMICOLLARI)

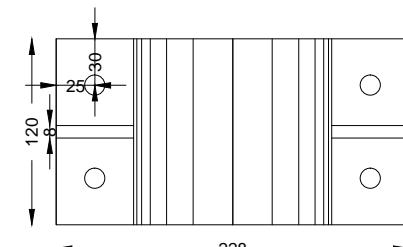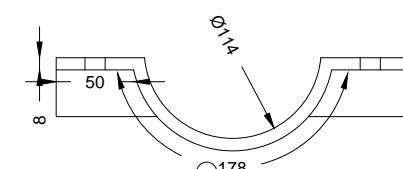

**THEMENOS**  
PROGETTI

DIRETTORE TECNICO

Arch.Giuseppe Cometa

COLLABORATORE:

Geom. Antonino Taravella

PROGETTISTA

Arch. Giuseppe Cometa

INDIRIZZO:  
C.DA MONTE LANZARIA SNC  
COMUNE DI BARCELLONA P.G. (ME)

CODICE E NOME SITO:

8469

SANTA LUCIA DEL MELA

DATA:


JANUARY 2023

PROGETTO ESECUTIVO


CARPENTERIA PARABOBOLE  
Ø90 e Ø60

SCALA: 1:5

TAVOLA: 15

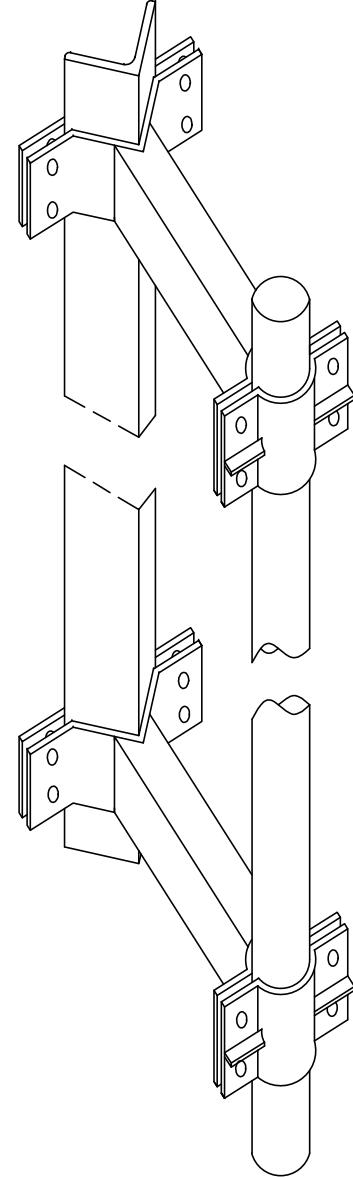

VISTA DI INSIEME  
FUORI SCALA  
COSTRUIRE IN TOTALE  
N.1 PEZZO COMPLETO

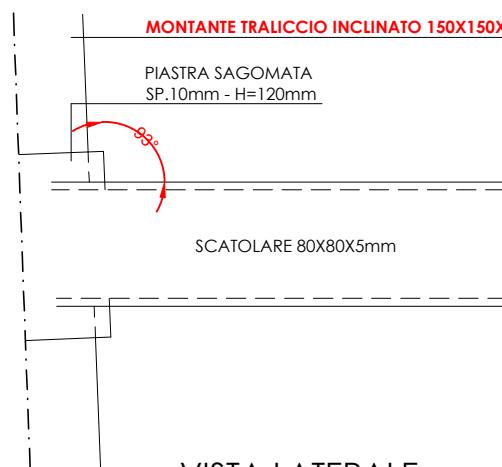

VISTA LATERALE


PIASTRA POSTERIORE  
SP.10mm - H=120mm

ATTACCO SUPERIORE - VISTA IN PIANA  
COSTRUIRE COMPLESSIVAMENTE N. 1 PEZZI

TUBOLARE Ø114,3mm - SP. 3mm  
L=2200mm  
FORNIRE COMPLESSIVAMENTE N. 1 PEZZI

PIASTRA SAGOMATA  
SP.10mm - H=120mm

SCATOLARE 80X80X5mm

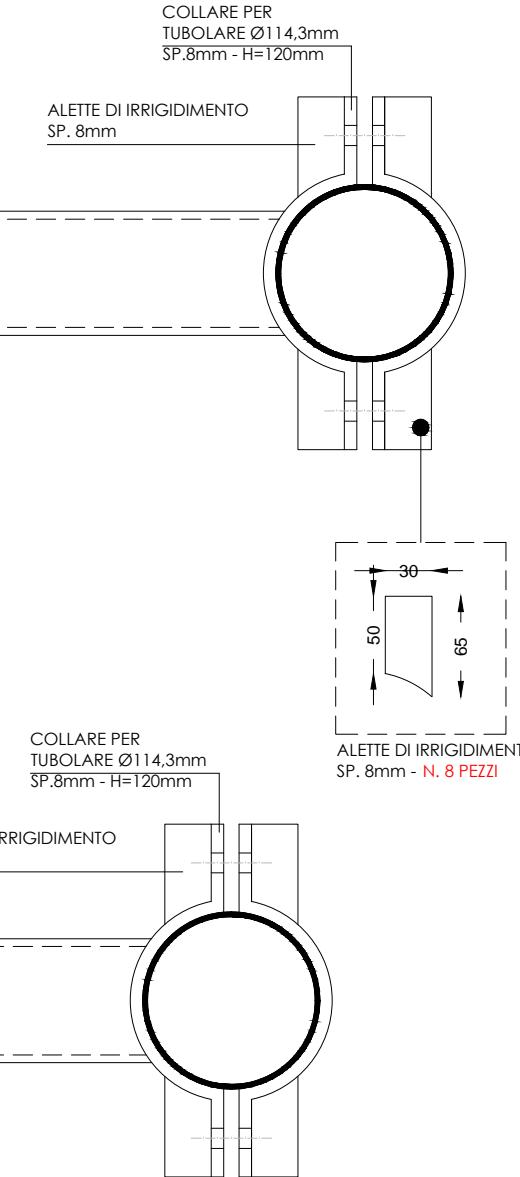

ATTACCO INFERIORE - VISTA IN PIANA  
COSTRUIRE COMPLESSIVAMENTE N. 1 PEZZI

PIASTRA POSTERIORE  
SP.10mm - H=120mm


PIASTRA SAGOMATA  
SP.10mm - H=120mm

SCATOLARE 80X80X5mm


COLLARE PER  
TUBOLARE Ø114,3mm  
SP.8mm - H=120mm

ALETTE DI IRRIGIDIMENTO  
SP. 8mm - N. 8 PEZZI


SCATOLARE 80X80X5mm  
PARTE SUPERIORE - VISTA IN PIANA  
N. 1 PEZZI

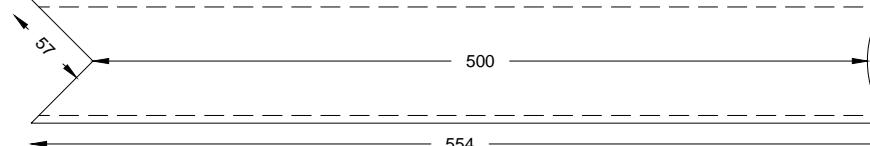


SCATOLARE 80X80X5mm  
PARTE INFERIORE - VISTA IN PIANA  
N. 1 PEZZI

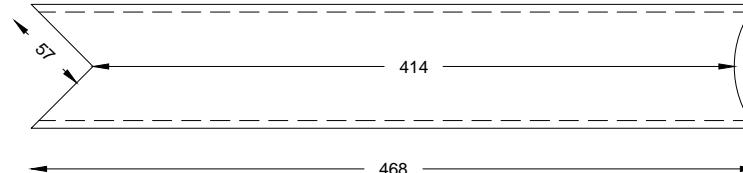



PIASTRA ANTERIORE  
SP.10mm - H=120mm - FORI Ø13 - M12 - CL.8.8  
N. 2 PEZZI

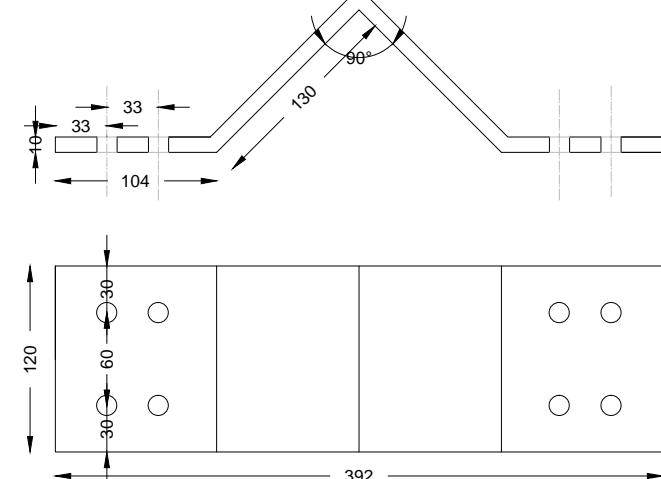

PIASTRA POSTERIORE  
SP.10mm - H=120mm - FORI Ø13 - M12 - CL.8.8  
N. 2 PEZZI

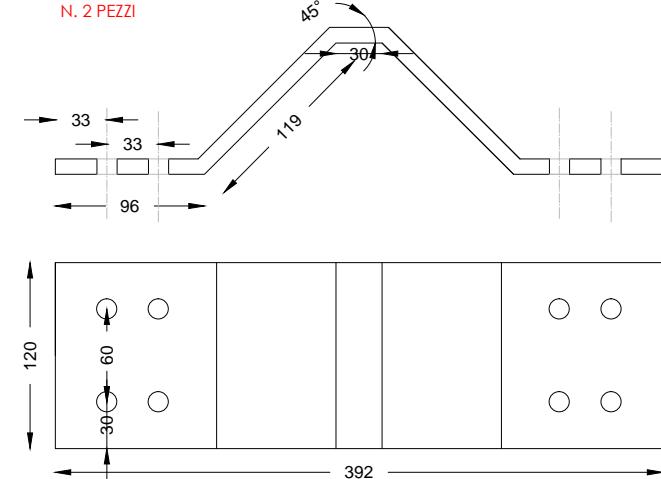

COLLARE PER  
TUBOLARE Ø114,3mm  
SP.8mm - H=120mm - FORI Ø13 - M12 - CL.8.8  
N. 2 COMPLETI (N. 4 SEMICOLLARI)

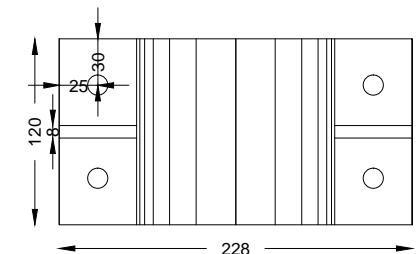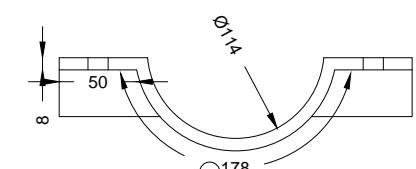

**THEMENOS**  
PROGETTI  
DIRETTORE TECNICO  
Arch.Giuseppe Cometa

COLLABORATORE:  
Geom. Antonino Taravella

PROGETTISTA  
Arch. Giuseppe Cometa

INDIRIZZO:  
C.DA MONTE LANZARIA SNC  
COMUNE DI BARCELLONA P.G. (ME)

CODICE E NOME SITO:

8469  
SANTA LUCIA DEL MELA

DATA:  
GENNAIO 2023





PROGETTO ESECUTIVO  
CARPENTERIAPARABOLA  
Ø120

SCALA: 1:5


TAVOLA: 16



CONTENITORE CILINDRICO DI SICUREZZA IN ACCIAIO ZINCATO

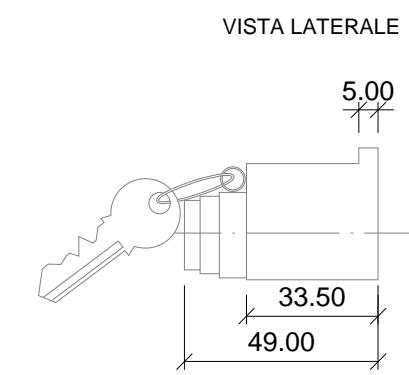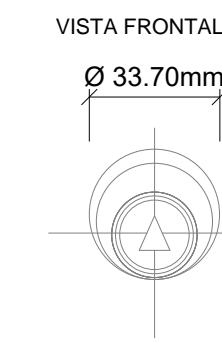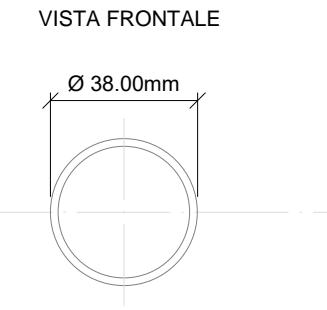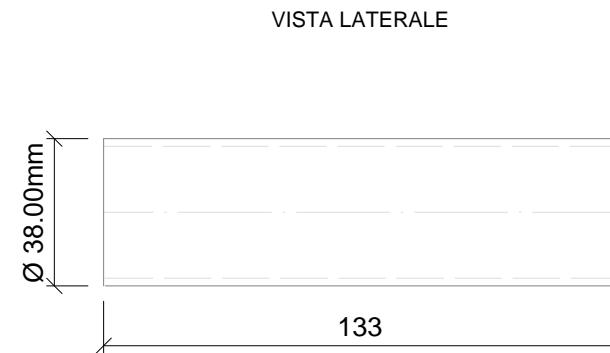

CILINDRO IN ACCIAIO ZINCATO CON SERRATURA UNIVERSALE  
DA POSIZIONARE A FIANCO I CILINDRETTI ESISTENTI

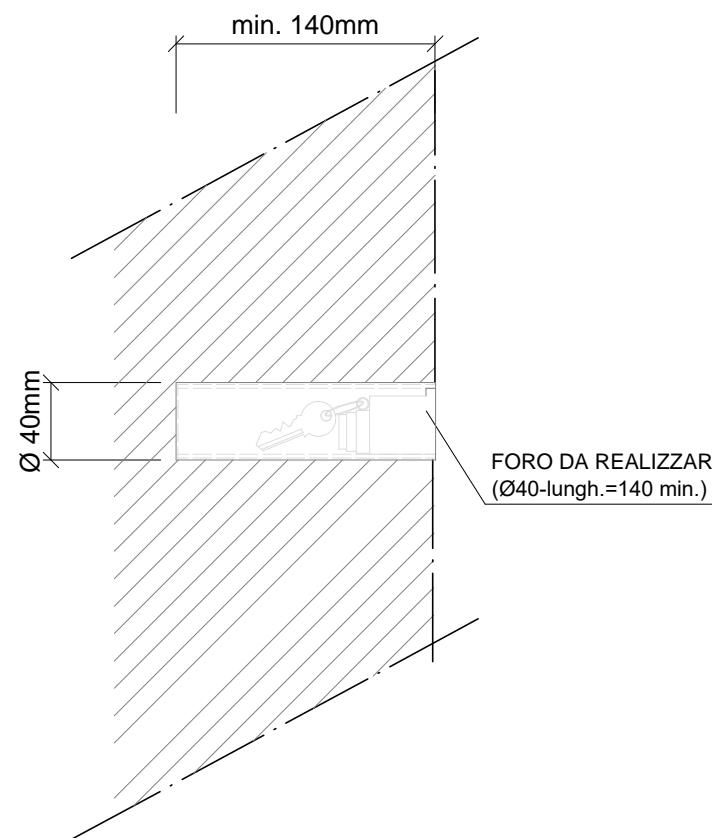

**POSIZIONE NUOVO CILINDRETTO**





**THEMENOS**  
PROGETTI  
DIRETTORE TECNICO  
Arch.Giuseppe Cometa

COLLABORATORE:  
Geom. Antonino Taravella  
PROGETTISTA  
Arch. Giuseppe Cometa

INDIRIZZO:  
C.DA MONTE LANZARIA SNC  
COMUNE DI BARCELLONA P.G. (ME)  
CODICE E NOME SITO:  
8469  
SANTA LUCIA DEL MELA  
DATA:  
GENNAIO 2023

PROGETTO ESECUTIVO  
CILINDRETTO CHIAVI  
SCALA: 1:-  
TAVOLA: 17

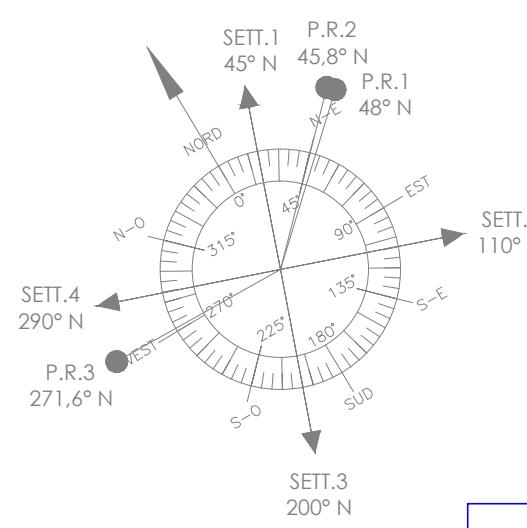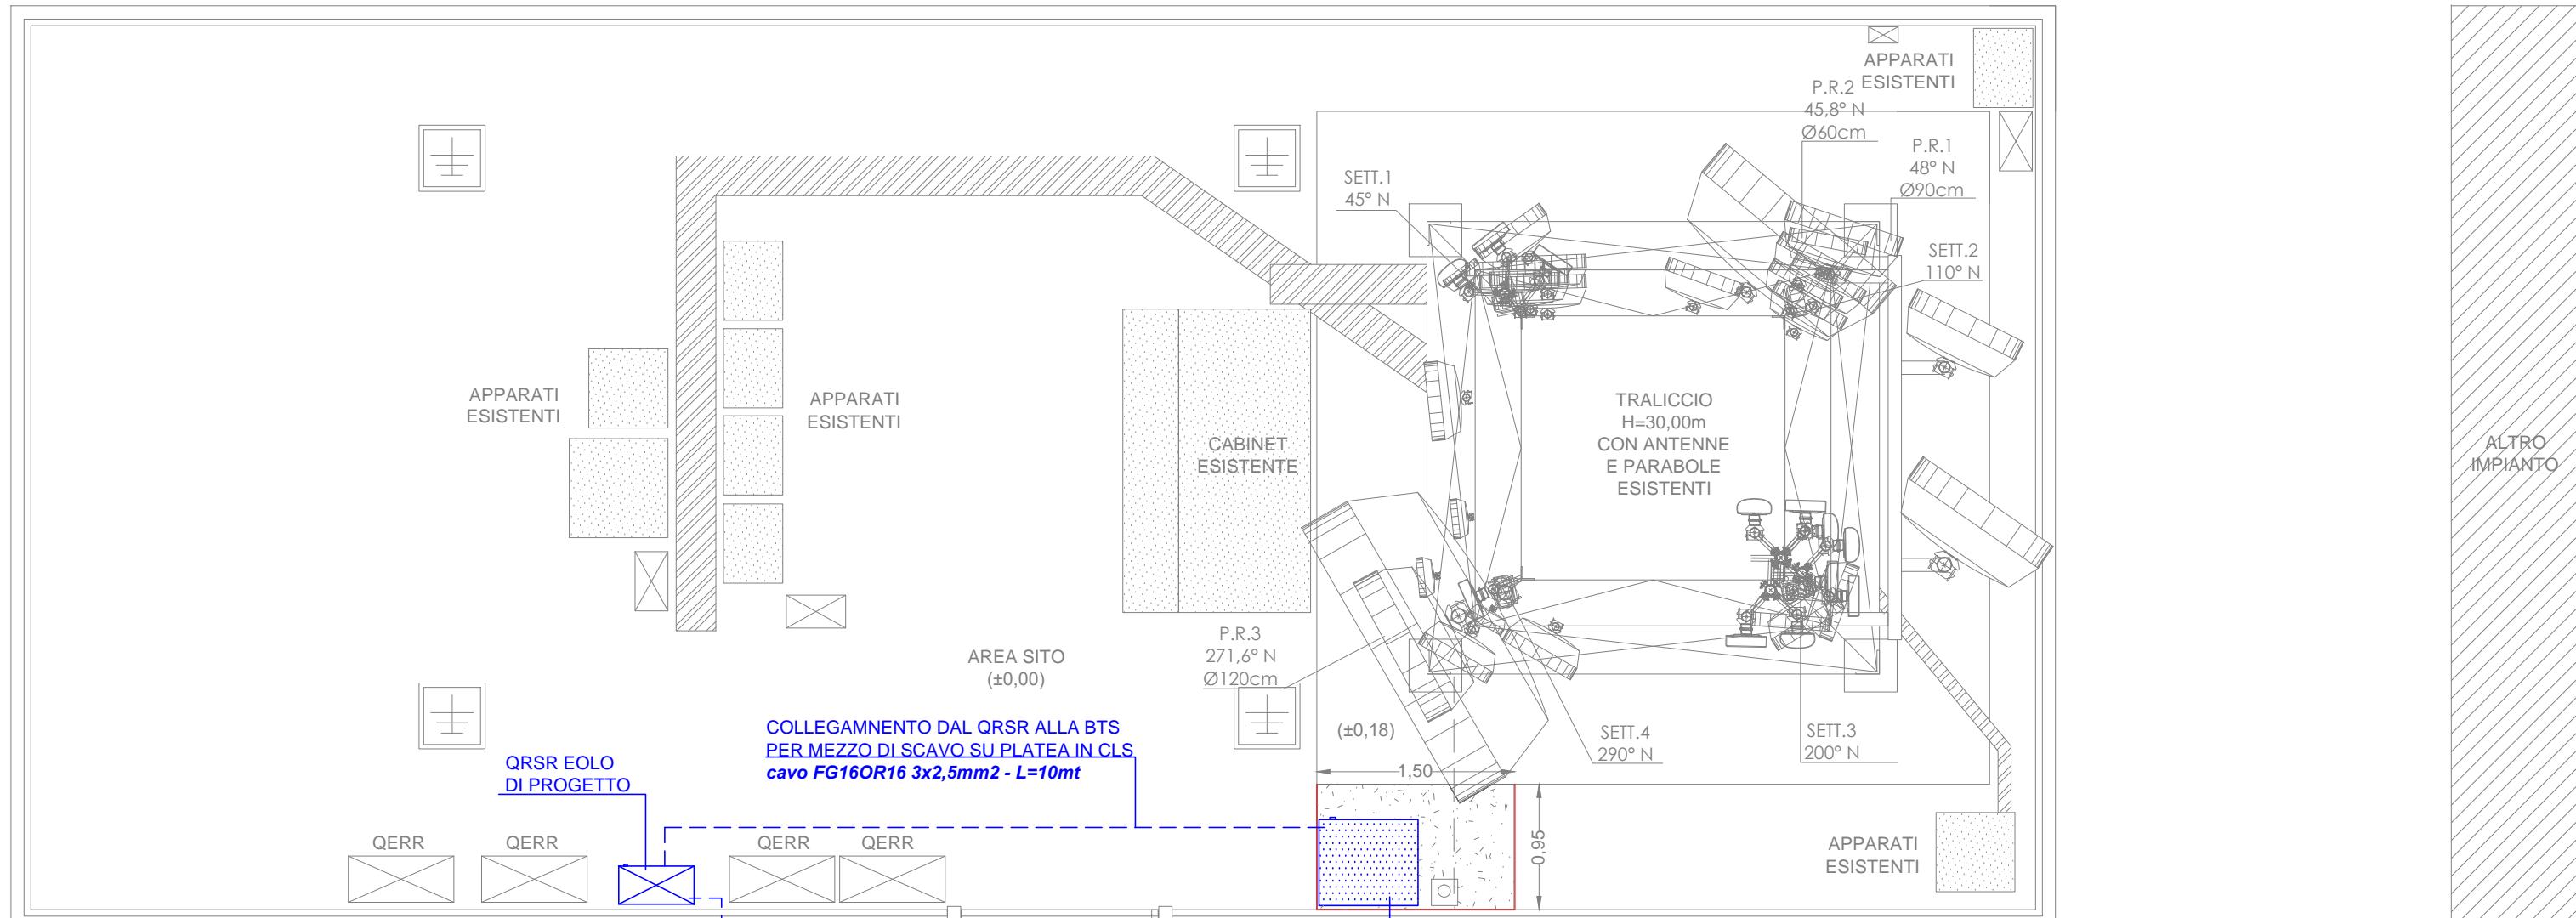

CONFIGURAZIONE DI PROGETTO EOLO

#### TABELLA CAVI

| TIPO   | LUNGHEZZA     |
|--|---------------|
| cavo multipolare in rame FG16OR16 2x6mm <sup>2</sup>   | <b>20,00m</b> |
| cavo multipolare in rame FG16OR16 3x2,5mm <sup>2</sup> | <b>10,00m</b> |

FORNITURA ENEL PER MEZZO DI NUOVO CONTATORE E QPL  
DA INSTALLARE IN PROSSIMITÀ DEL PALO ESISTENTE  
*(SI UTILIZZERA' IL CAVIDOTTO ESISTENTE FINO AL QRSP)*  
cavo FG16OR16 2x6mm<sup>2</sup> - L=20mt

STRADELLA IN TERRA BATTUTA




**THEMENOS**  
PROGETTI  
DIRETTORE TECNICO  
Arch.Giuseppe Cometa

COLLABORATORE:  
Geom. Antonino Taravella  
PROGETTISTA  
Arch. Giuseppe Cometa

INDIRIZZO:  
C.DA MONTE LANZARIA SNC  
COMUNE DI BARCELLONA P.G. (ME)  
CODICE E NOME SITO:  
8469  
SANTA LUCIA DEL MELA  
DATA:  
GENNAIO 2023

PROGETTO ESECUTIVO  
LAYOUT  
**IMPIANTO ELETTRICO**

SCALA: 1:50      TAVOLA: 18

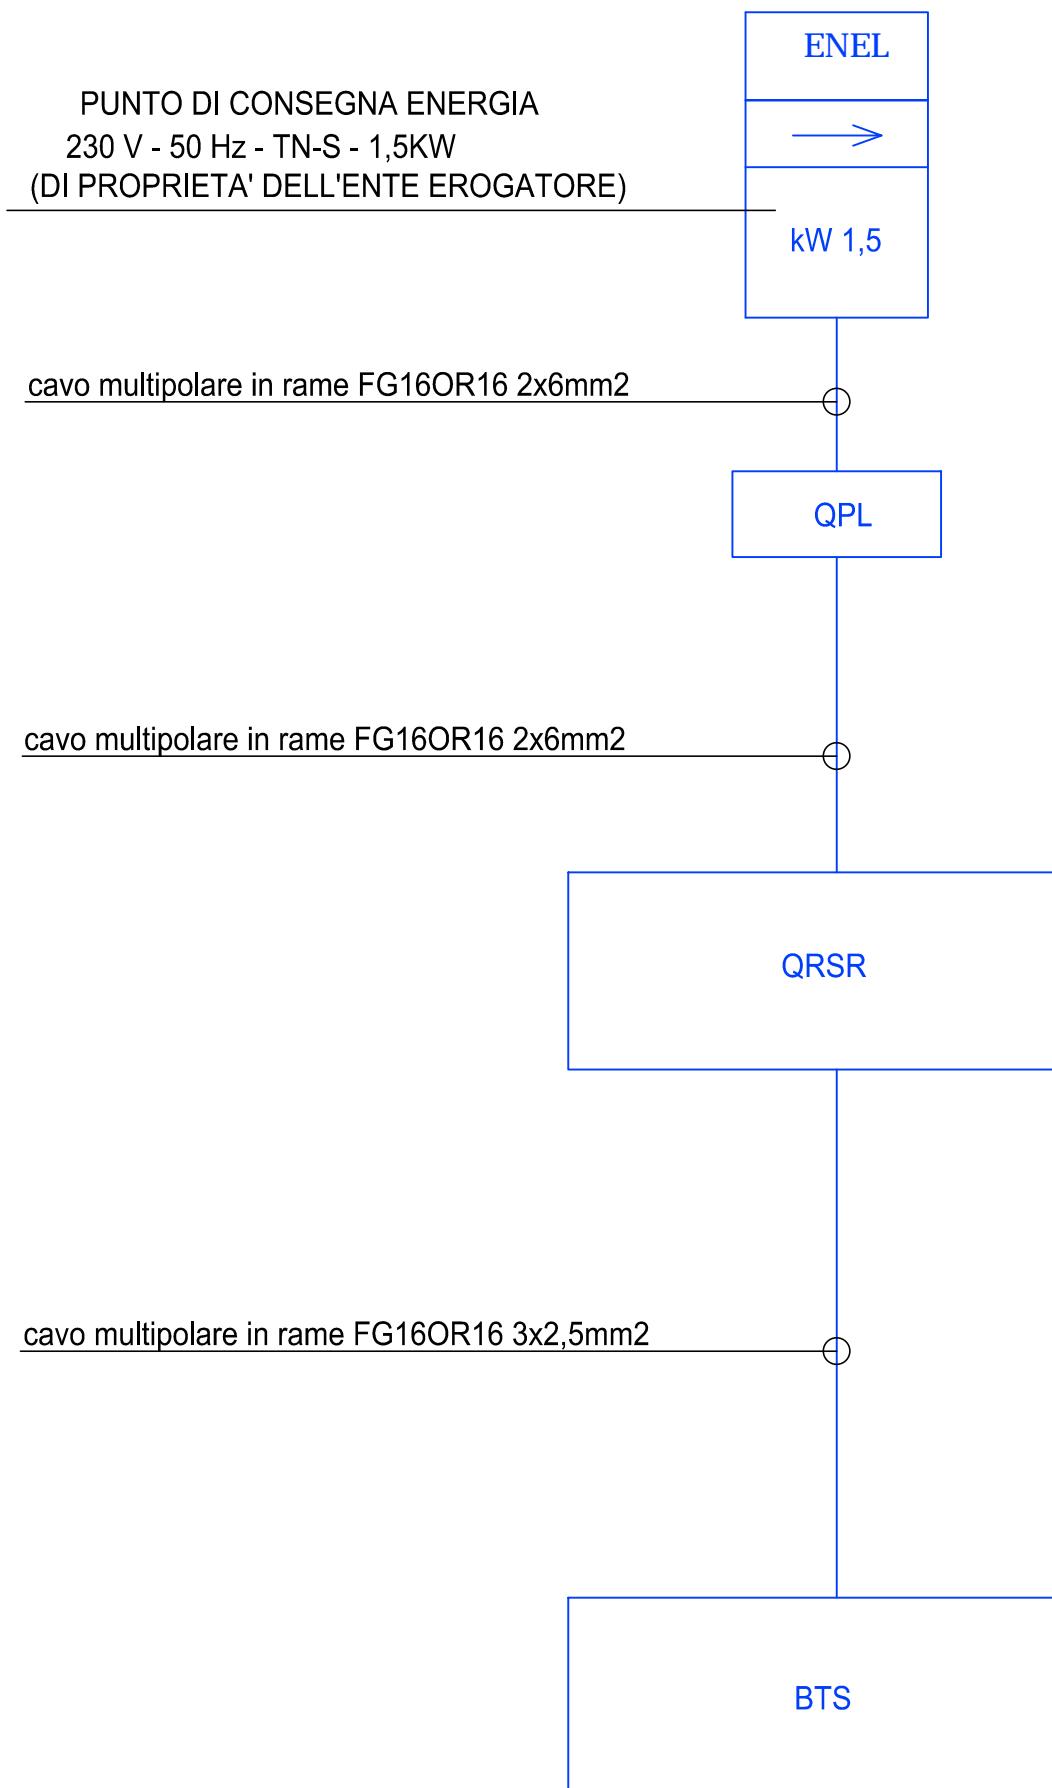



**THEMENOS**  
PROGETTI  
DIRETTORE TECNICO  
Arch.Giuseppe Cometa

COLLABORATORE:  
Geom. Antonino Taravella  
PROGETTISTA  
Arch. Giuseppe Cometa

INDIRIZZO:  
C.DA MONTE Lanzaria SNC  
COMUNE DI BARCELLONA P.G. (ME)  
CODICE E NOME SITO:  
8469  
SANTA LUCIA DEL MELA  
DATA:  
GENNAIO 2023

PROGETTO ESECUTIVO  
**SCHEMA A BLOCCHI**  
**IMPIANTO ELETTRICO**

|            |            |
|------------|------------|
| SCALA: 1:- | TAVOLA: 19 |
|------------|------------|

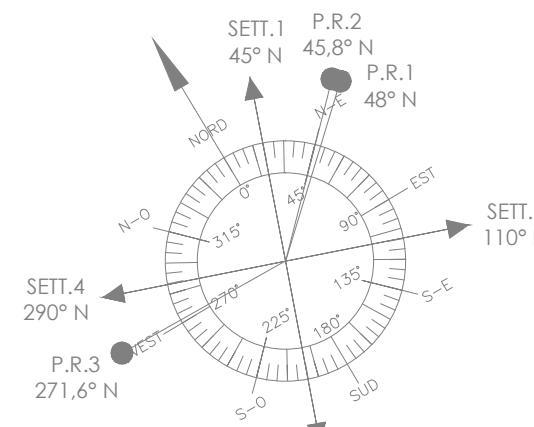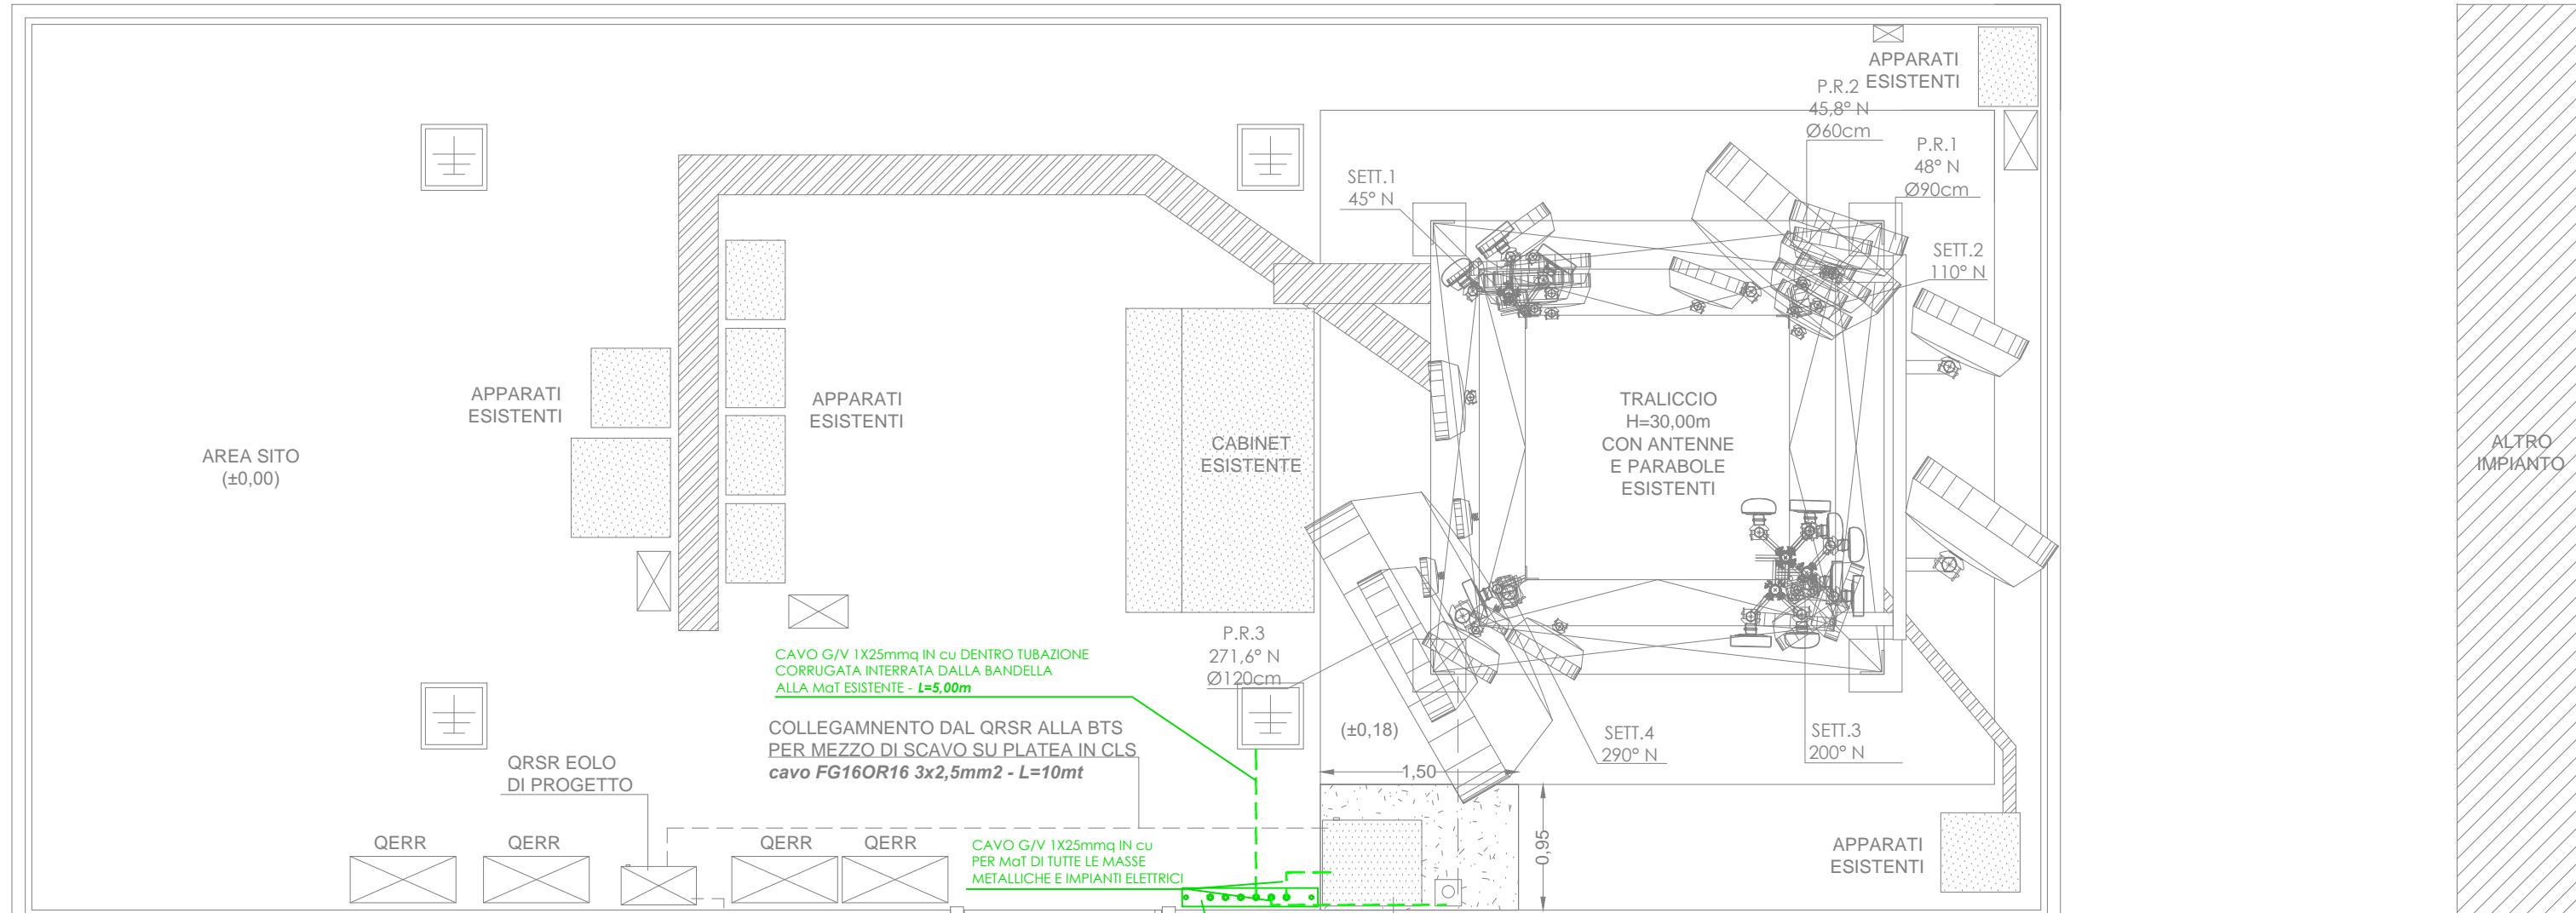

CONFIGURAZIONE DI PROGETTO EOLO

**LE ANTENNE/PARABOLE DOVRANNO ESSERE COLLEGATE TRAMITE CONDUTTORE DI PROTEZIONE ALLA CARPENTERIA DI PROGETTO**



**THEMENOS**  
PROGETTI  
DIRETTORE TECNICO  
Arch.Giuseppe Cometa

COLLABORATORE:  
Geom. Antonino Taravella  
PROGETTISTA  
Arch. Giuseppe Cometa

INDIRIZZO:  
C.DA MONTE LANZARIA SNC  
COMUNE DI BARCELLONA P.G. (ME)  
CODICE E NOME SITO:  
8469  
SANTA LUCIA DEL MELA  
DATA:  
GENNAIO 2023

PROGETTO ESECUTIVO  
**LAYOUT  
IMPIANTO Mat**

SCALA: 1:50  
TAVOLA: 20